深汕特别合作区鹅埠镇中心区 雨污分流一期工程

可行性研究图册



深圳市广汇源环境水务有限公司



2024年3月

深汕特别合作区鹅埠镇中心区 雨污分流一期工程

可行性研究图册




CHY 深圳市广汇源环境水务有限公司


SHENZHEN GUANGHUIYUAN ENVIRONMENT WATER CO., LTD


2024年3月

图纸目录


序号	图名	图号	页数
1	项目分布图	ZPM-01	1
2	平面布置图	PM-01~05	11
3	纵断面图	ZDM-01~05	7
4	基坑支护横断面图	JG-01	1
5	管道开槽施工横断面图	JG-02	1
6	路面恢复结构图	JG-03	1
7	倒虹吸井工艺图	JG-04~05	2
8	■ Ø 6000圆形沉井结构图	JG-06	1
9	顶管井围护结构图	JG-07	1
10	格栅井大样图	JG-08	1
11	雨污水管交汇井及围堰大样图	JG-09	1
12		JG-10	1

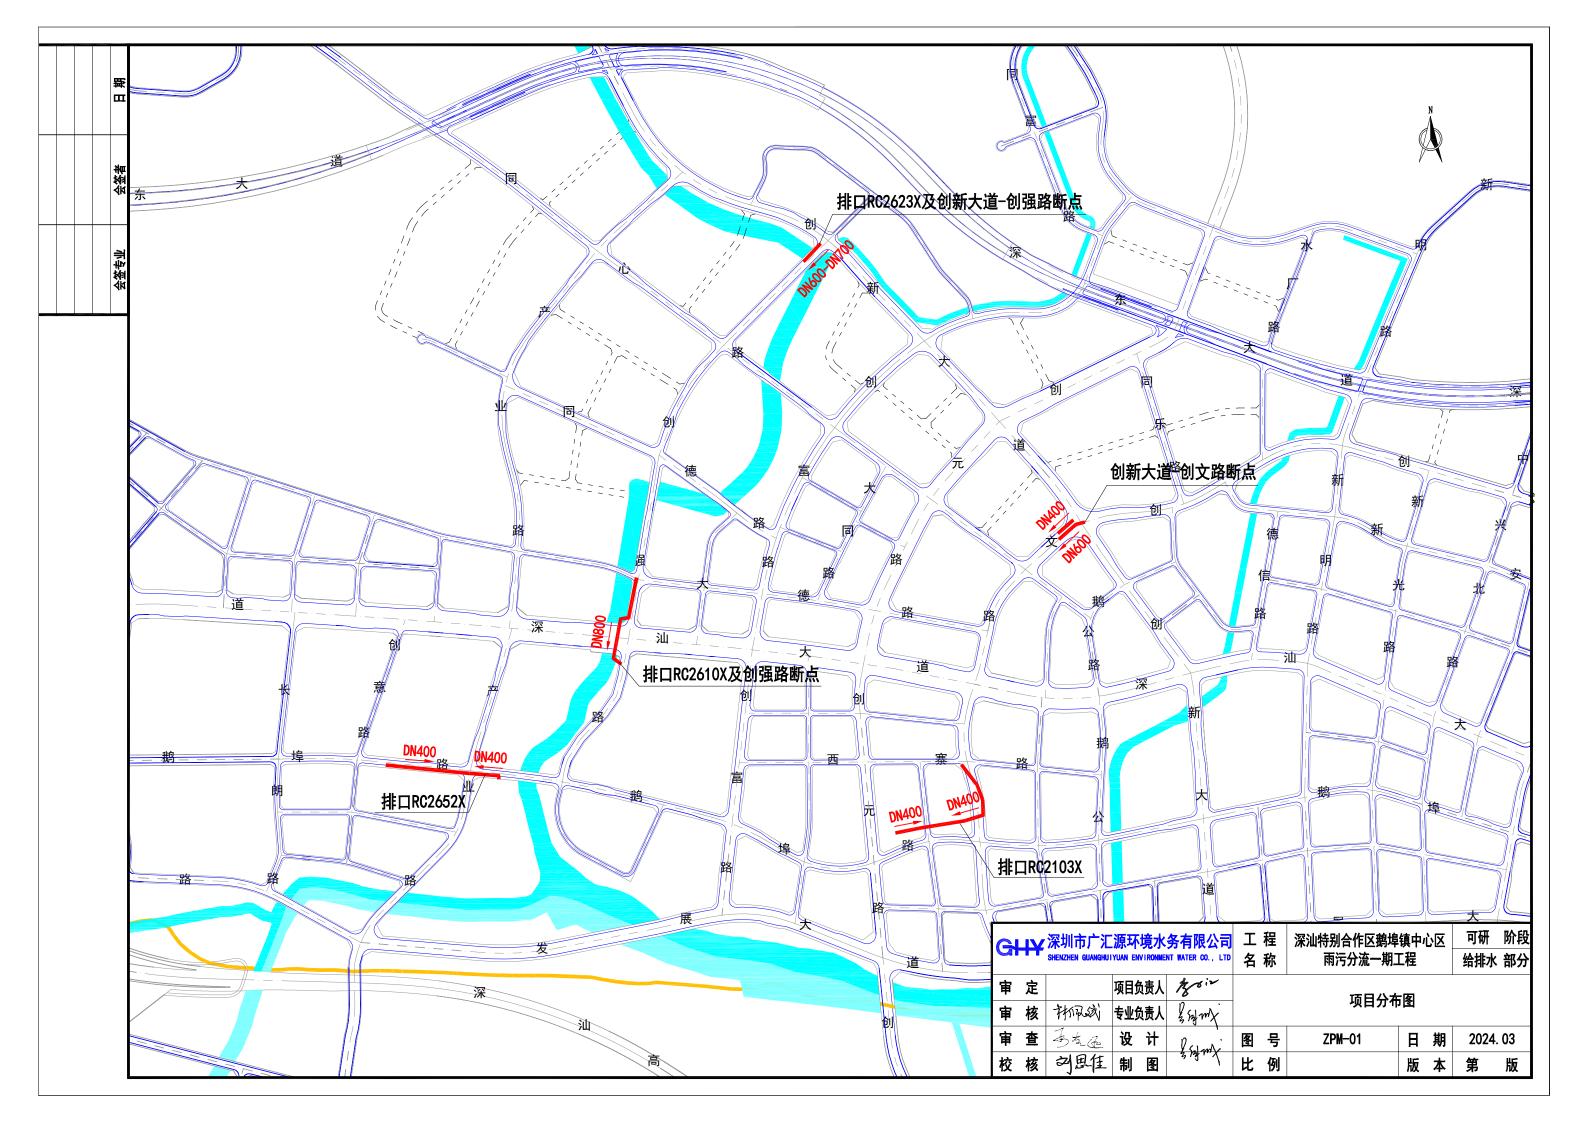


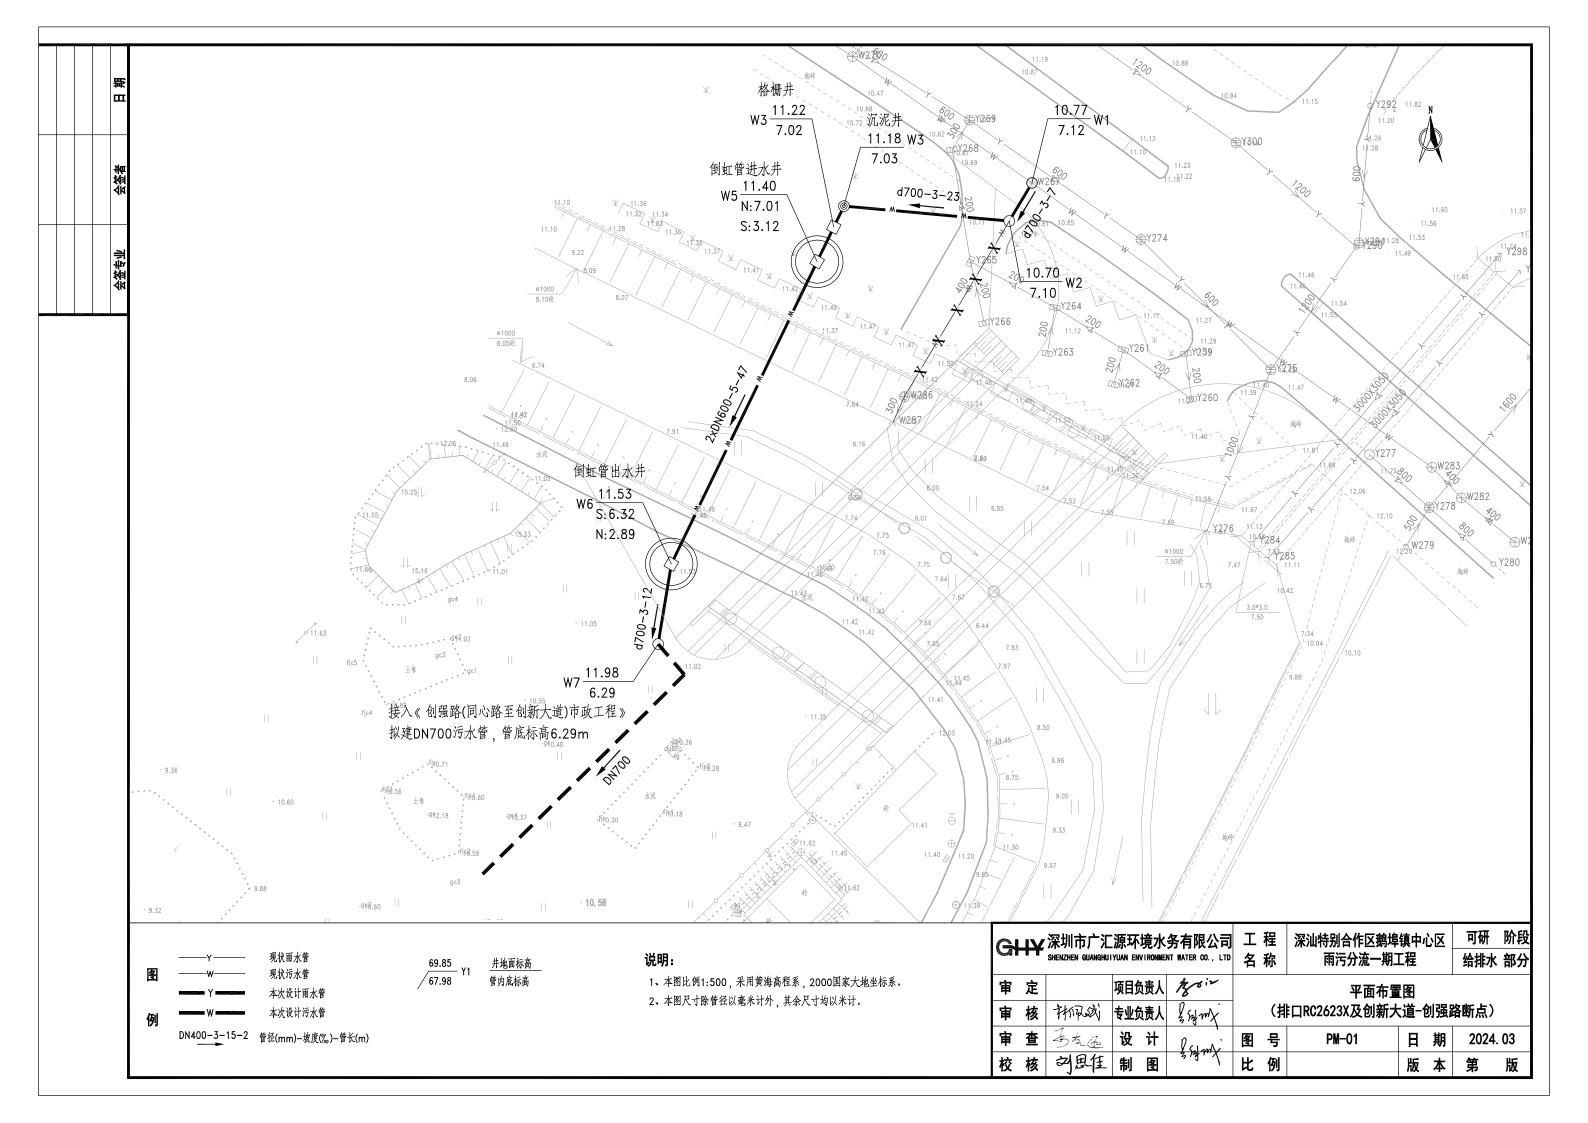


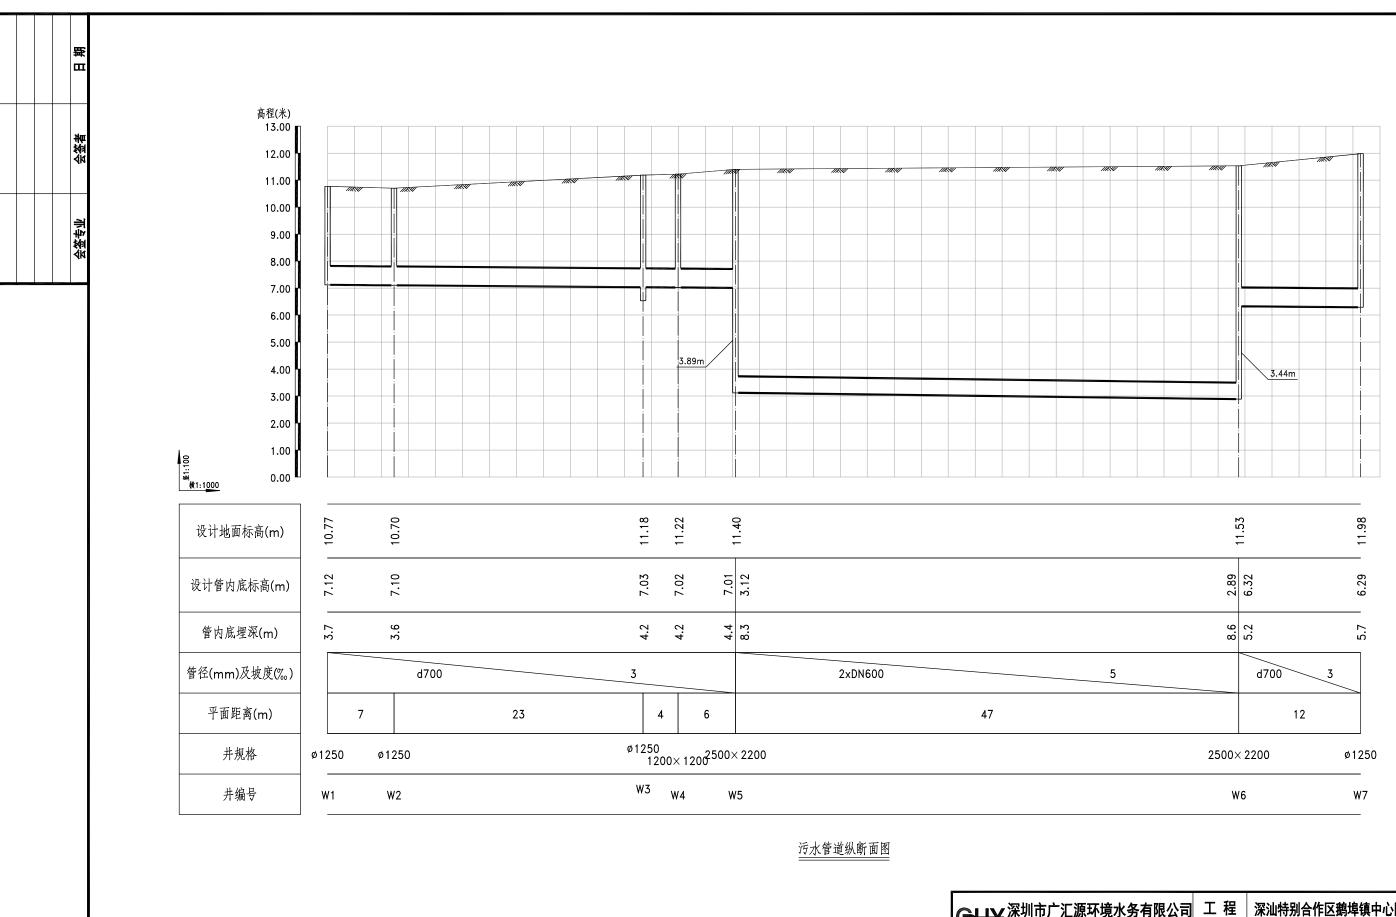


Gł	¥	深圳市广汇 SHENZHEN GUANGHU	源环 IYUAN EN	境水 VIRONME	务有限公司 NT WATER CO., LTD	工名	程称	深汕特别合作区鹅埠 雨污分流一期二		区	可研 给排水	阶段 部分
审 定 项目负责人 多一							(抖	纵断面 \$口RC2623X及创新大		刘强足	络断点)	
审	查	322	设	计) Salamas	图	号	ZDM-01	日	期	2024.	03
校	核	刘思佳	制	图	2 Saf my	比	例		版	本	第	版

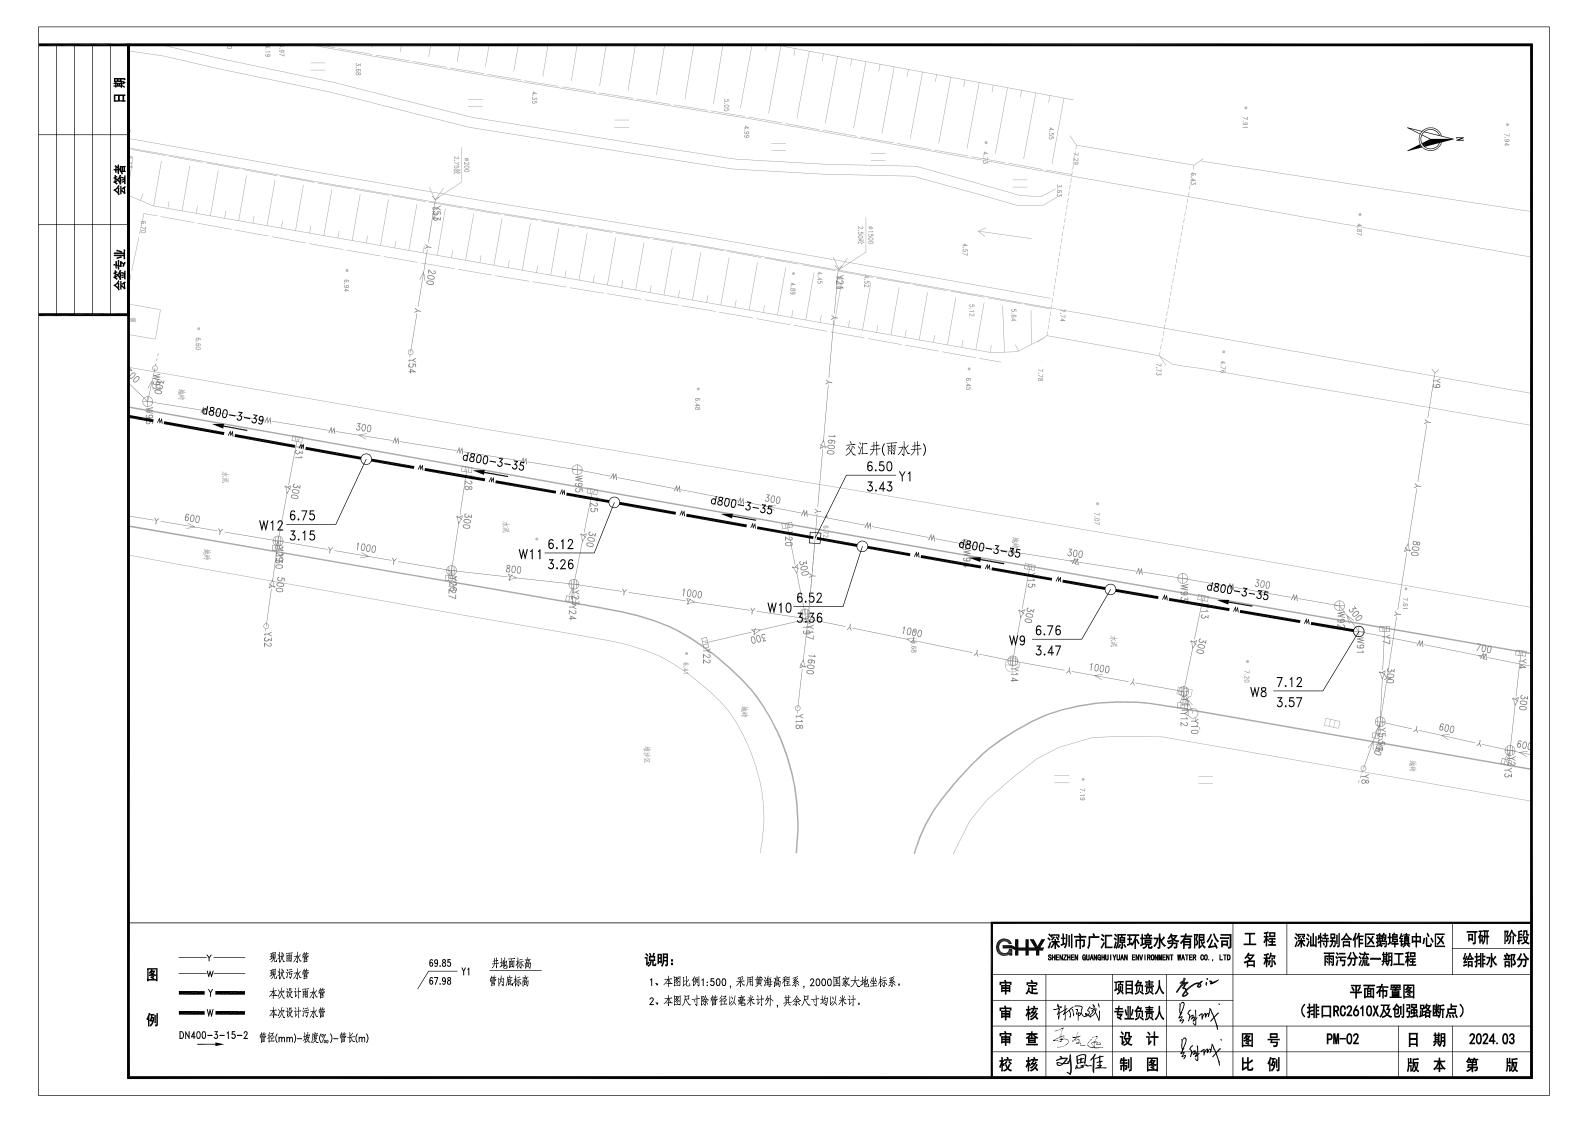


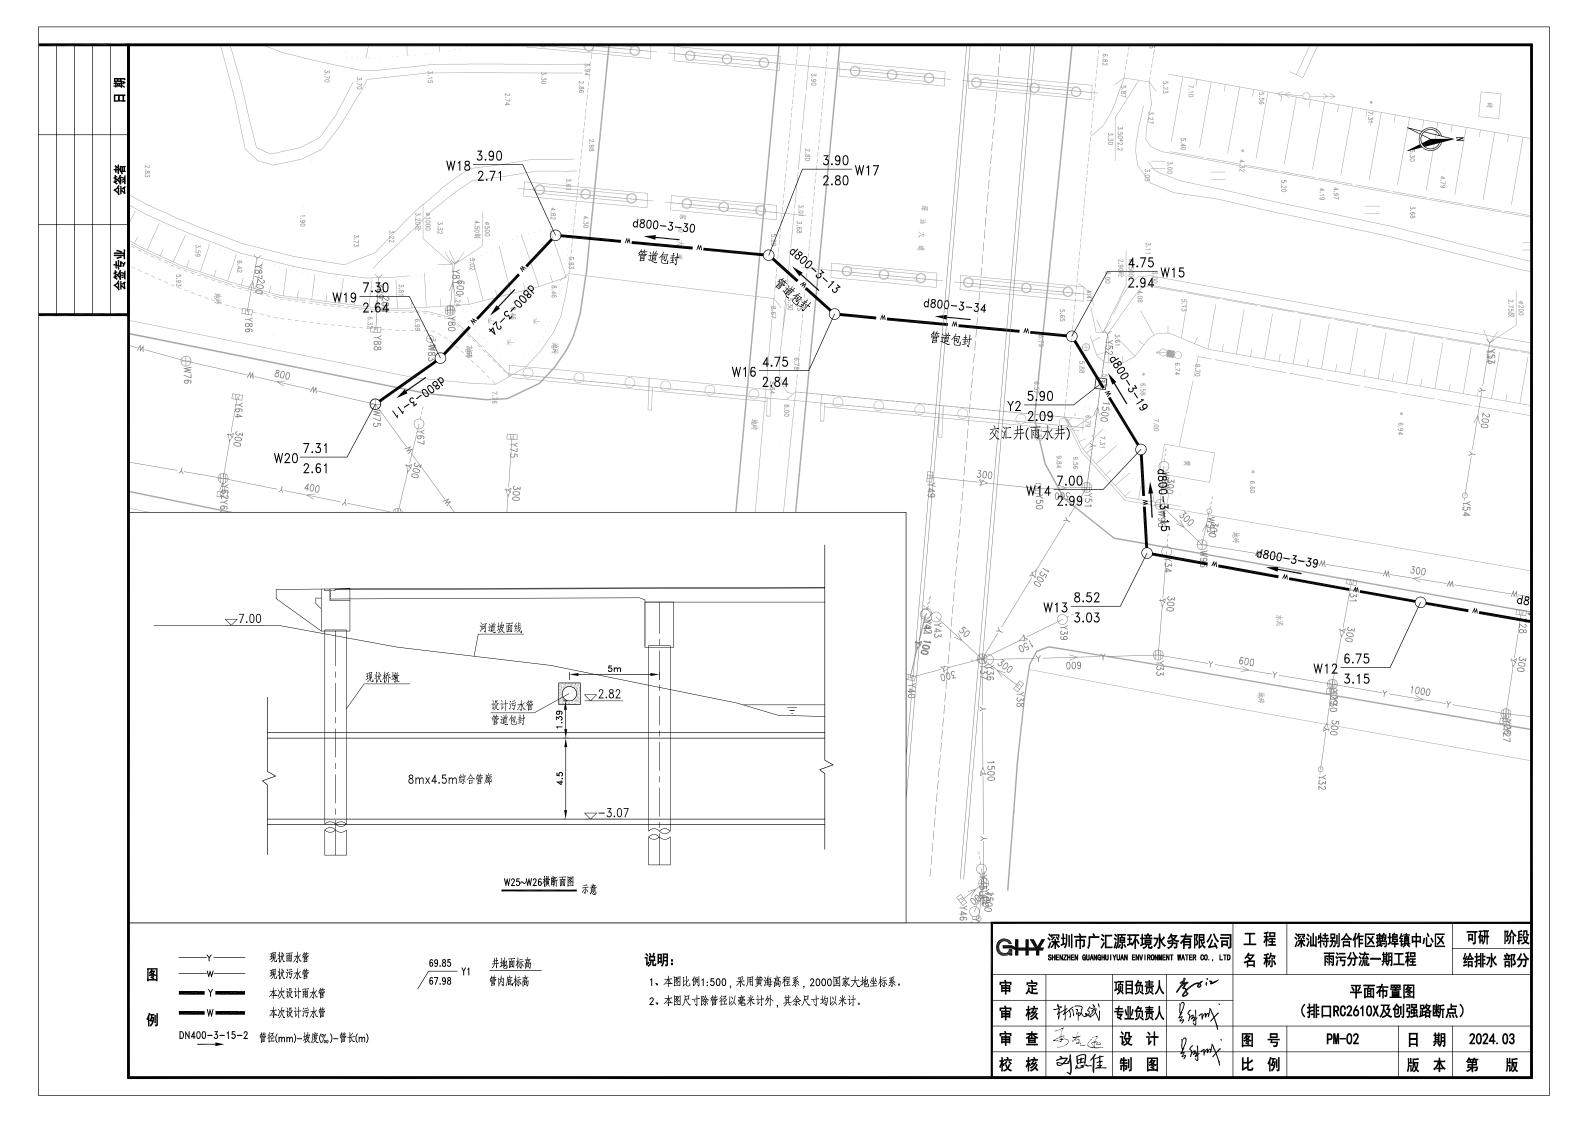


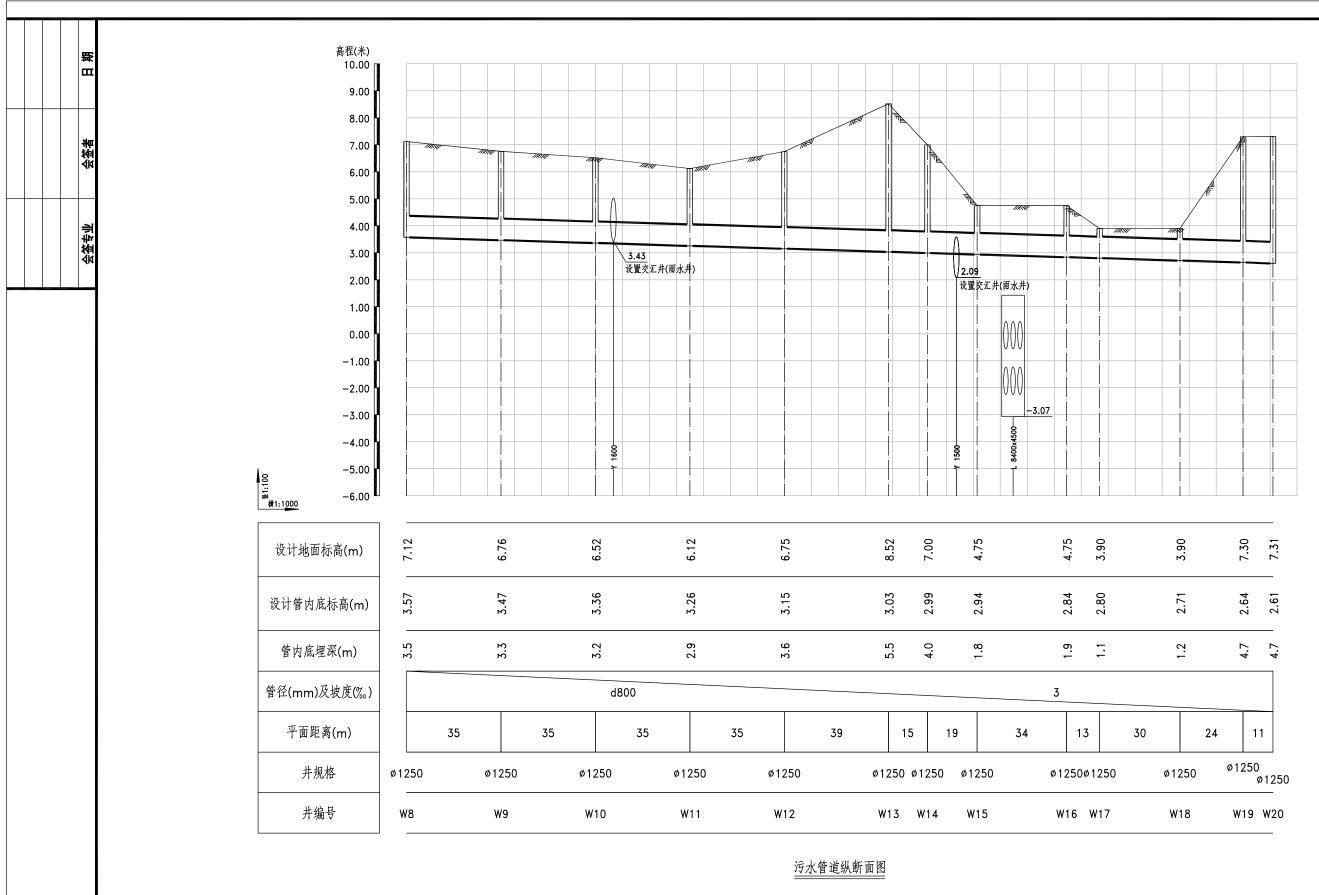


Gł	¥	深圳市广汇 SHENZHEN GUANGHUI	源环 IYUAN EN	境水 IVIRONME	务有限公司 NT WATER CO., LTD	工名	程 称	深汕特别合作区鹅埠 雨污分流一期]		区	可研 给排水	阶段 部分
审审	定核	村冠剑	项目5		\$ 5g mx	纵断面图 (排口RC2610X及创强路断点)						
审	查	多气压	设	计	Palandi	图号 ZDM-02 日期 2024.03				03		
校	核	刘思住	制	图	3 13 1117	比	例		版	本	第	版

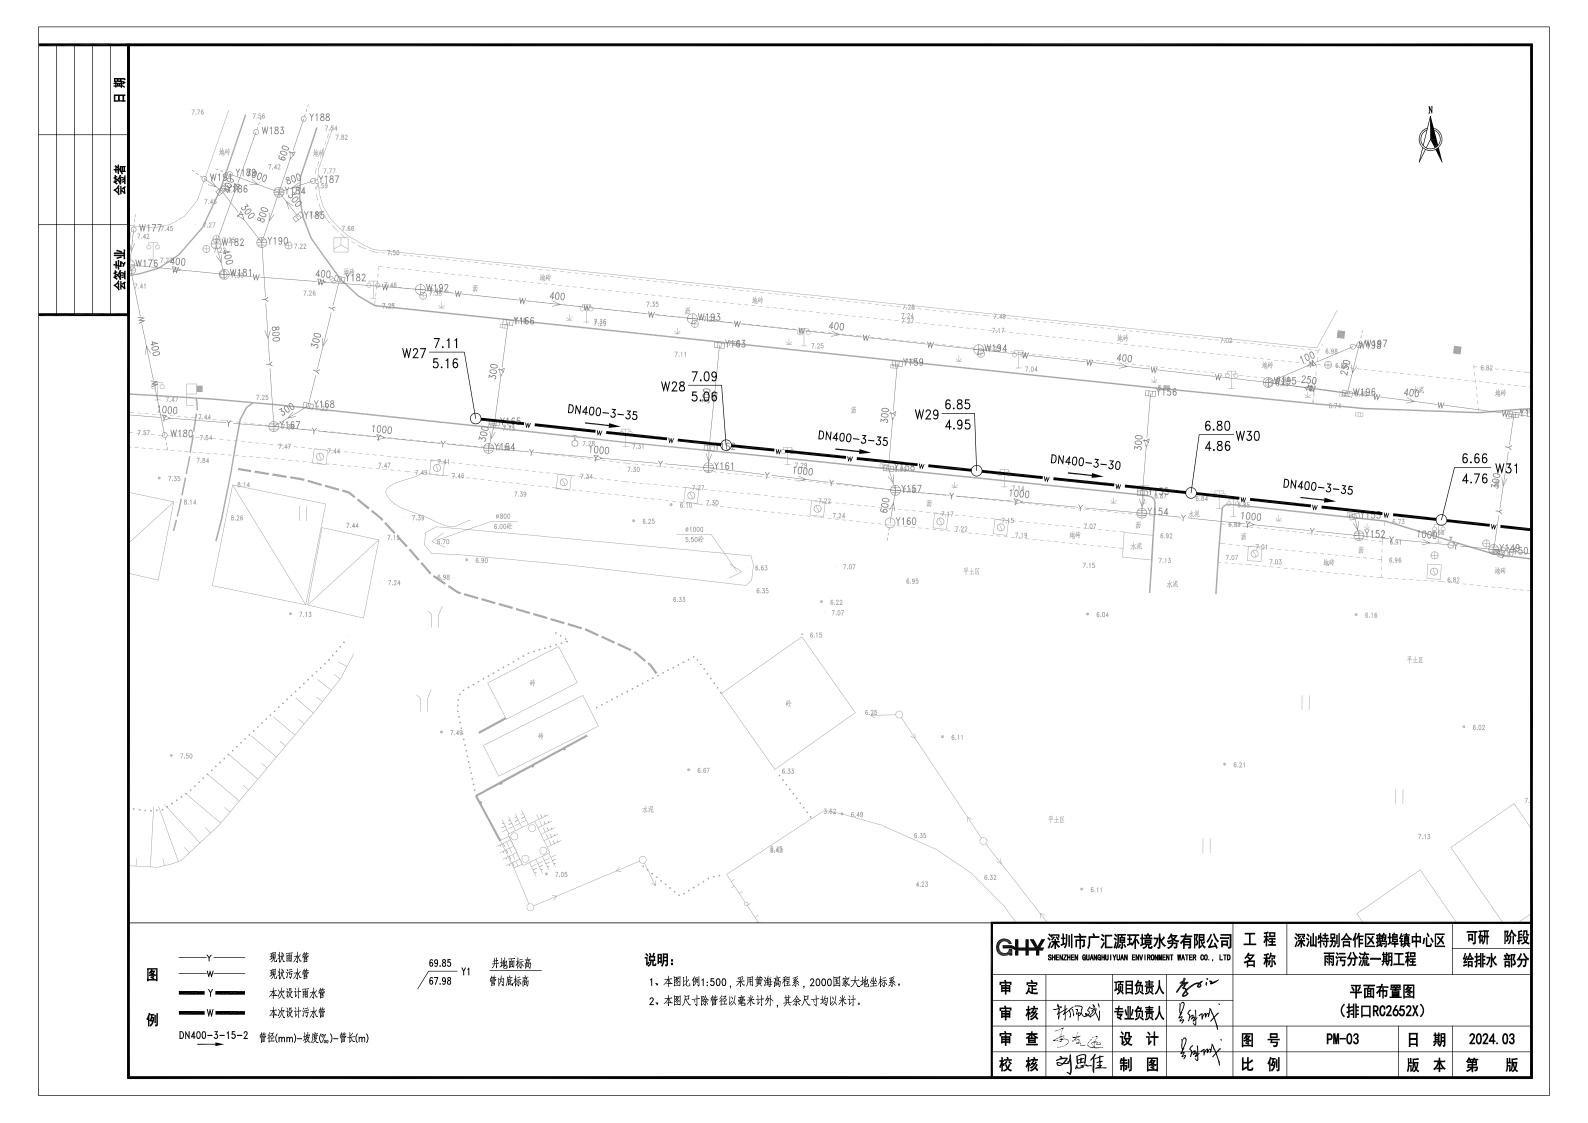

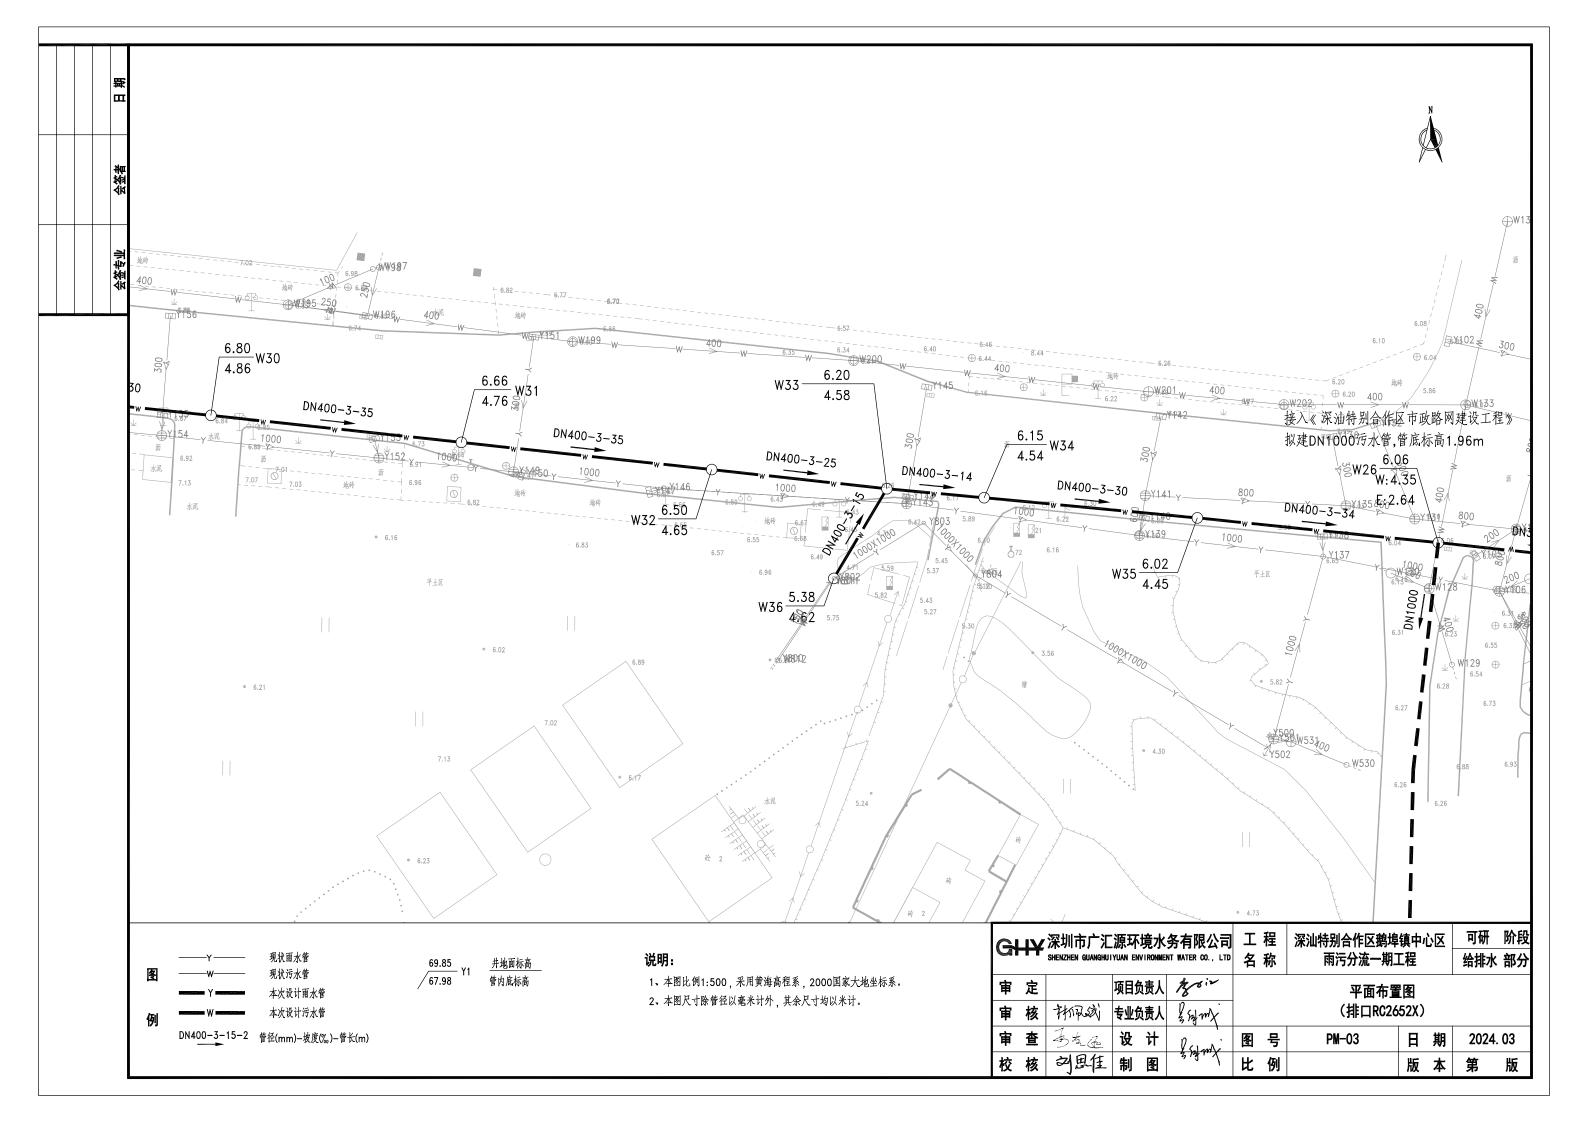


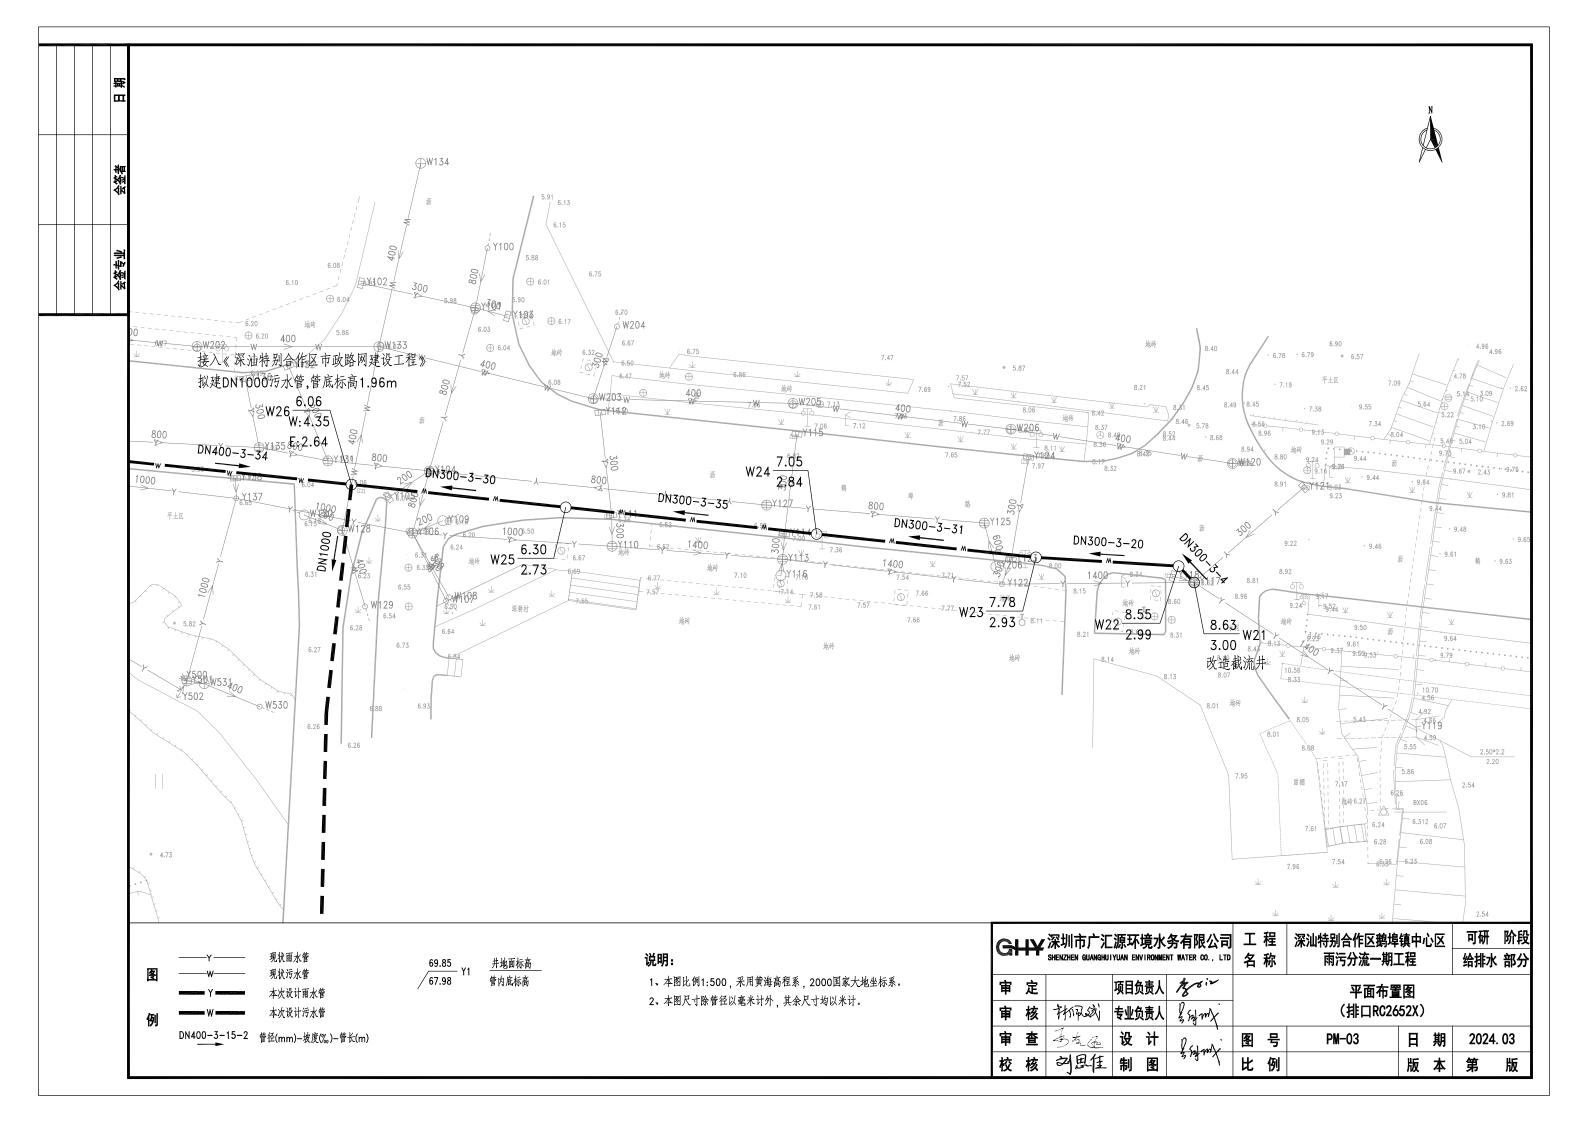

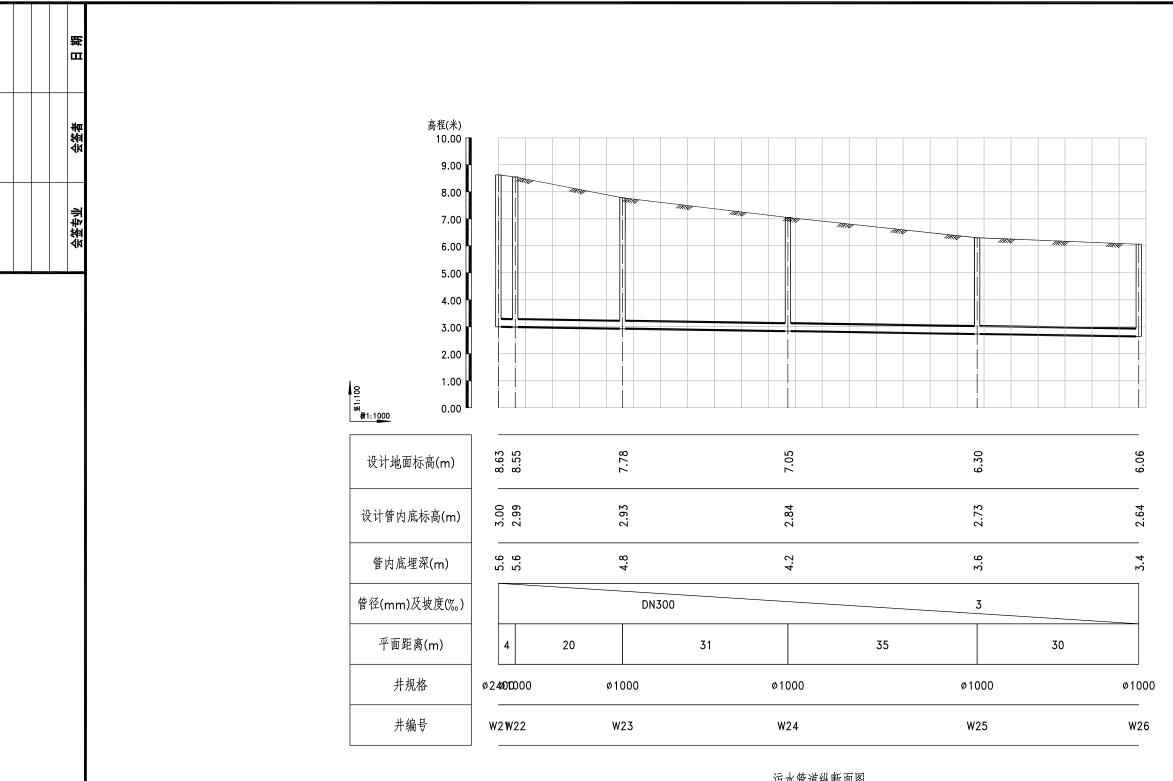



污水管道纵断面图


	Gł	¥	深圳市广汇 SHENZHEN GUANGHUI	源环 YUAN EM	境水 WIRONME	务有限公司 NT WATER CO., LTD	工名	程 称	深汕特别合作区鹅埠 雨污分流一期]		区	可研 给排水	阶段 部分
	审	定核	村冠剑	项目5	负责人 负责人	& Salany	纵断面图 (排口RC2652X)						
I	审	查	易气症	设	计	2 Saf 200/	图 号 ZDM-03 日期 2024.03					03	
	校	核	刘思佳	制	冬	3 13 1117	比 例 版 本 第 版					版	

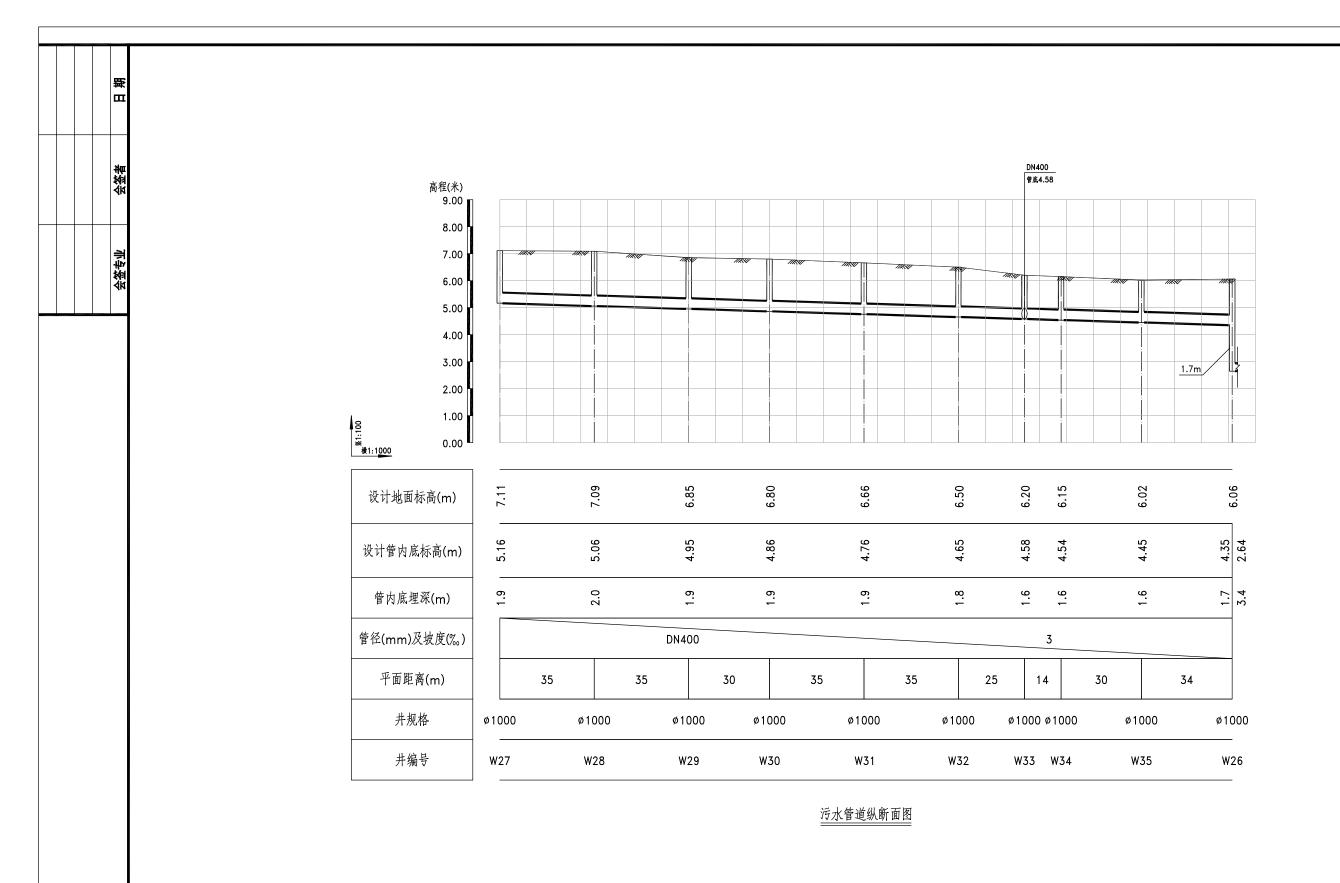



Gł	¥	深圳市广汇 SHENZHEN GUANGHUI	源环 IYUAN EN	境水 IVIRONMEI	务有限公司 NT WATER CO., LTD	工名	程 称	深汕特别合作区鹅埠 雨污分流一期]		区	可研 给排水	阶段 部分
审审	定核	村深刻	项目5		& Salamy	纵断面图 (排口RC2652X)						
审	查	多名を	设	计	2 Saf 200 .	图 号 ZDM-03 日期 2024.03					03	
校	核	刘思住	制	冬	3/3/11/	比例 版本第版					版	

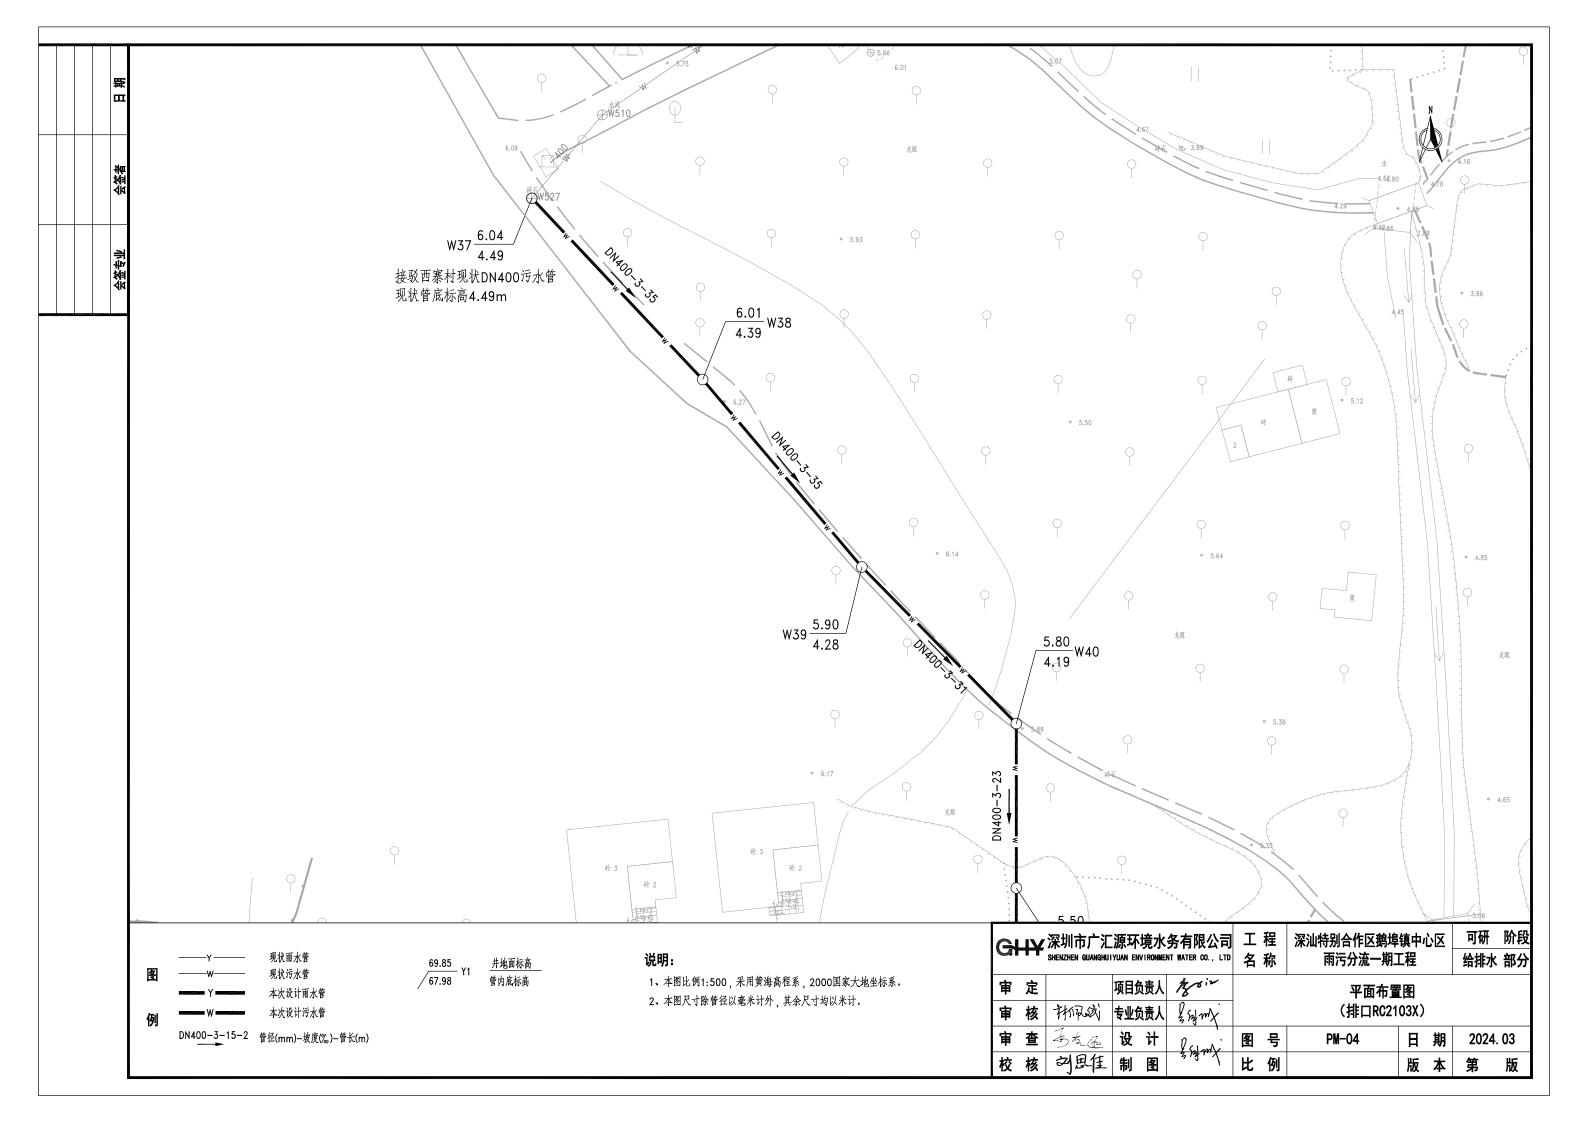

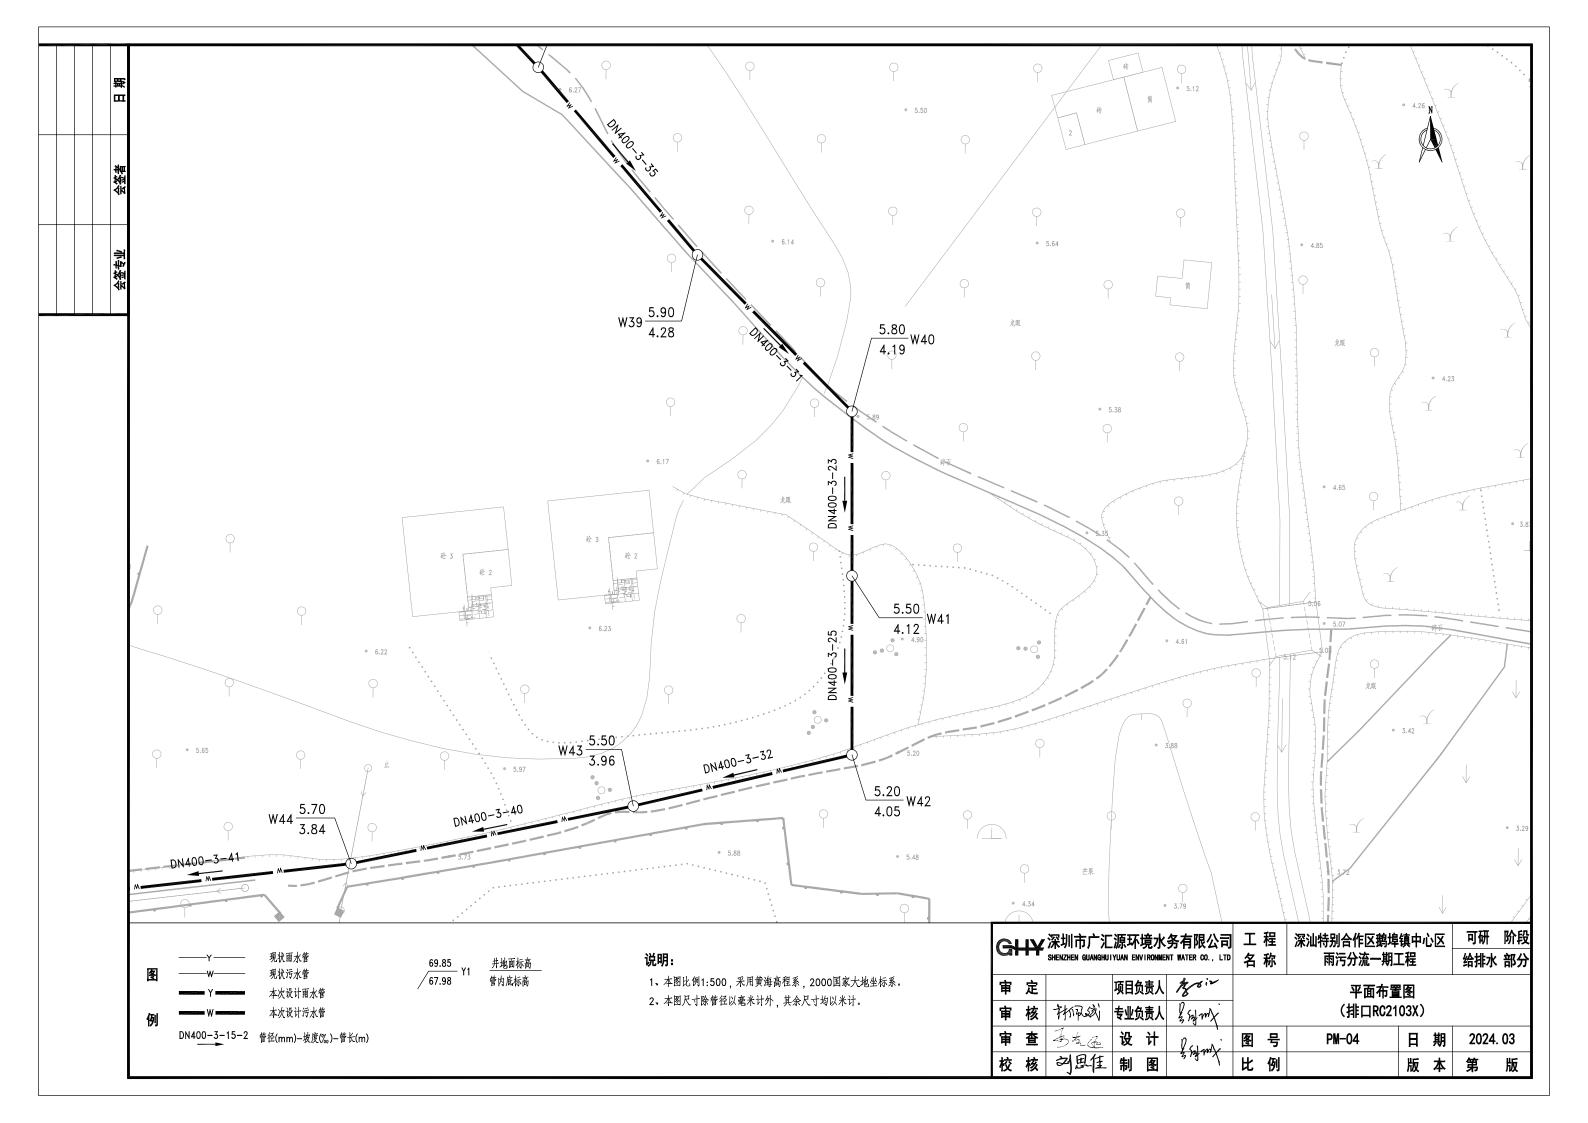

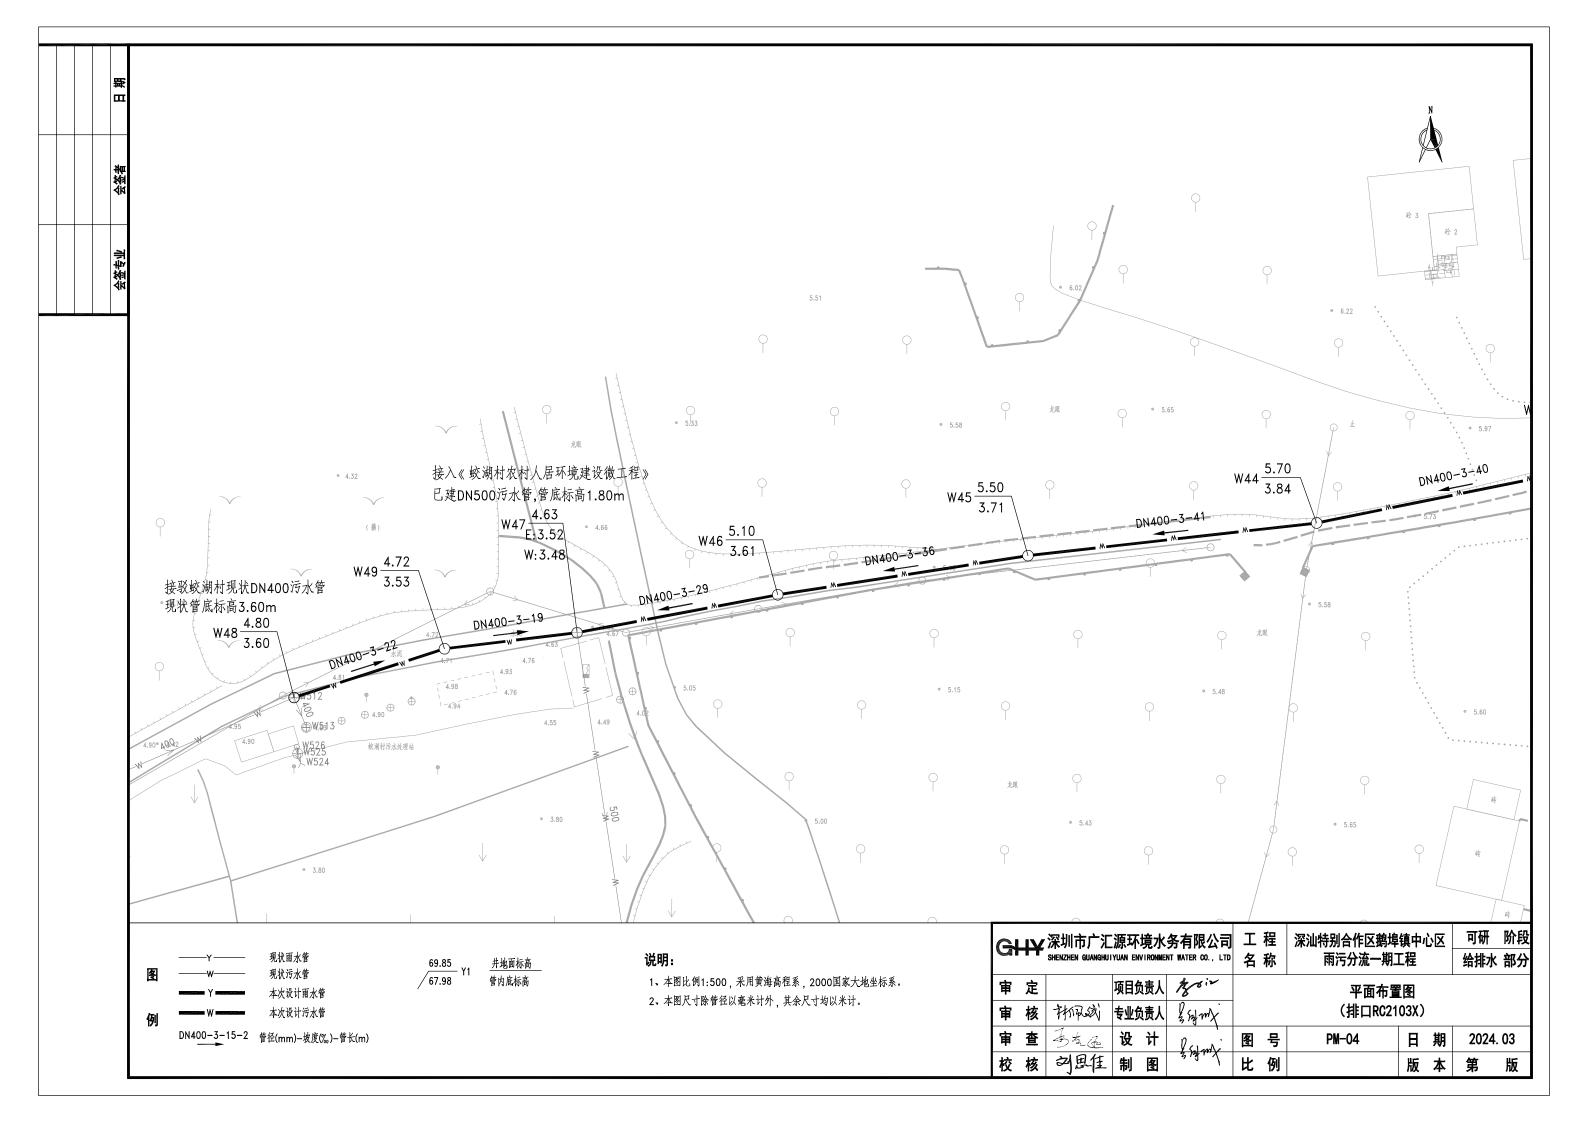


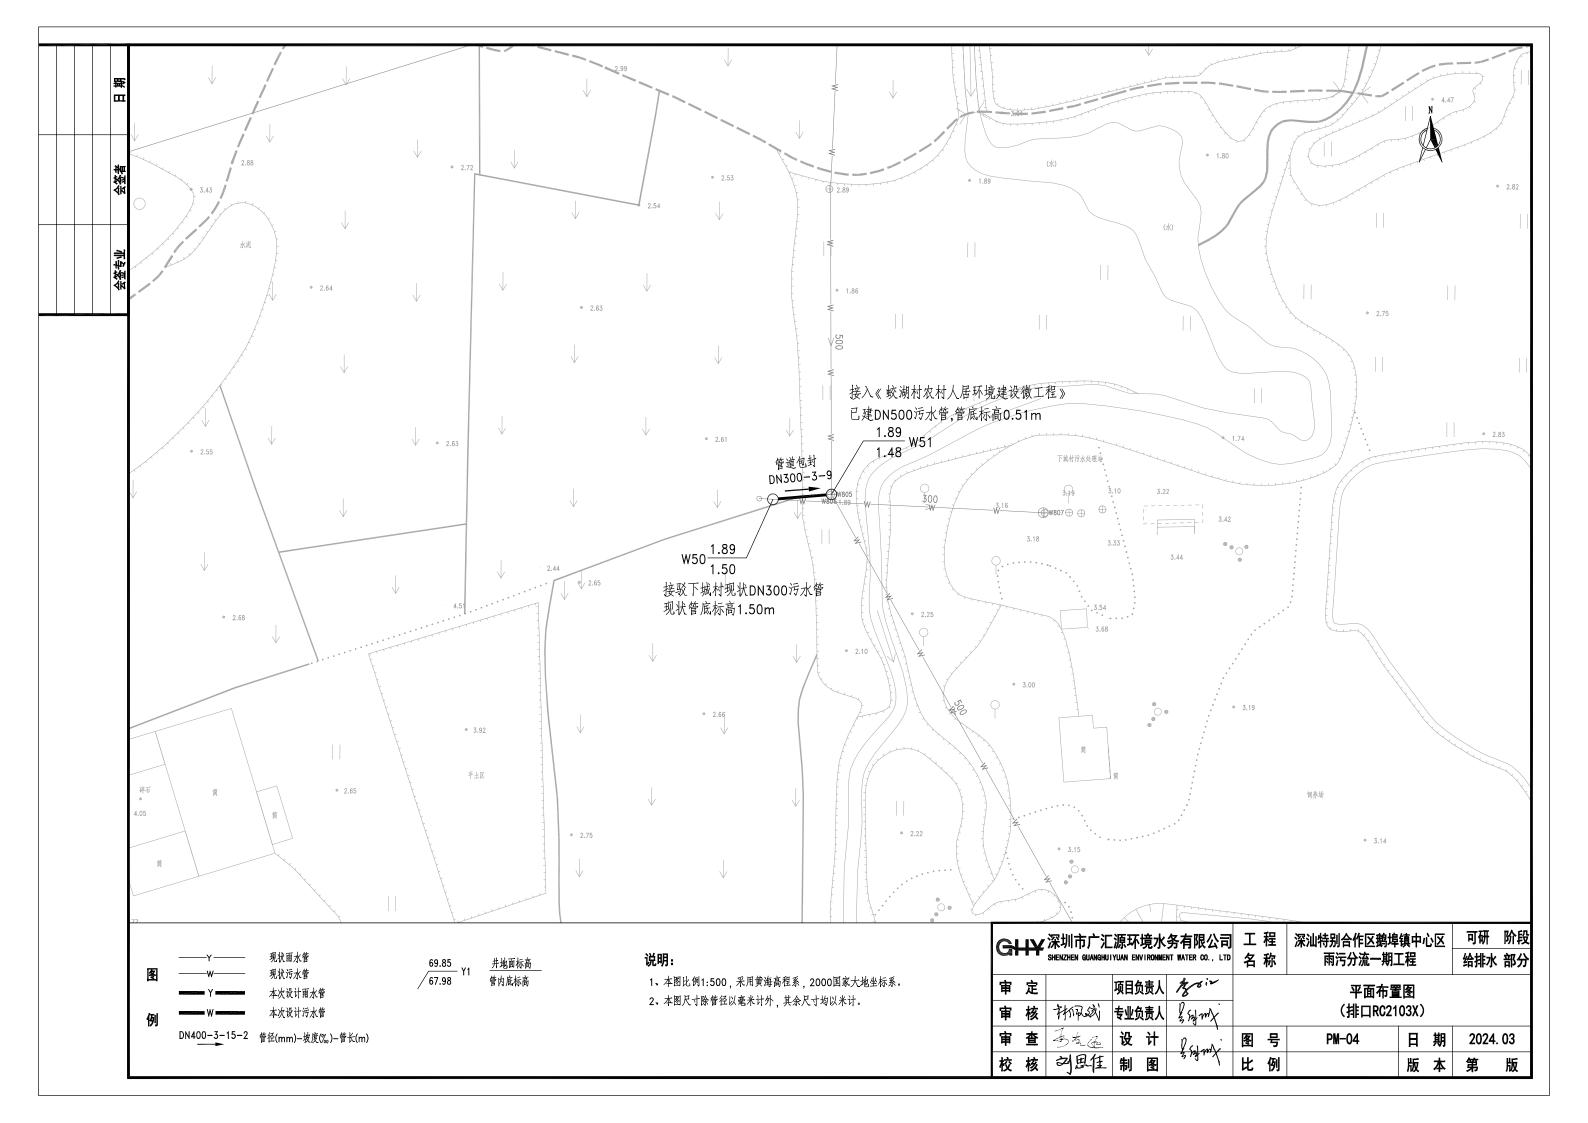

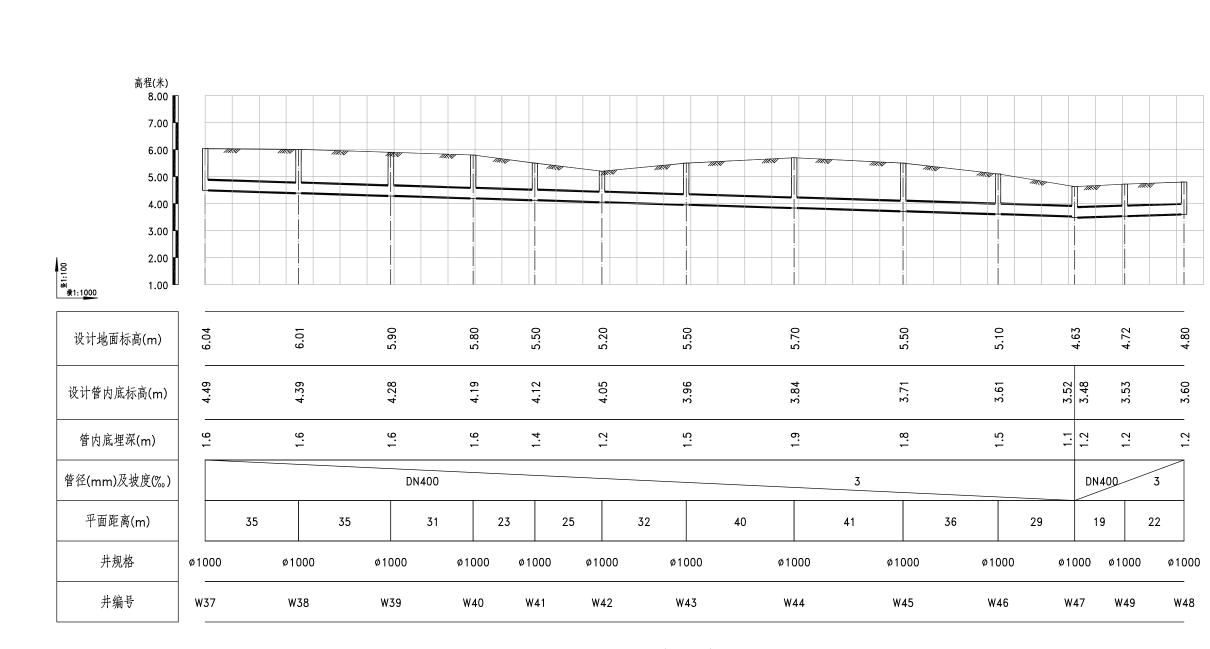


污水管道纵断面图


Gł	 ¥	深圳市广汇 SHENZHEN GUANGHU	源环 IYUAN EN	境水 IVIRONME	务有限公司 NT WATER CO., LTD	工名	程 称	深汕特别合作区鹅埠 雨污分流一期二		心区	可研 给排水	阶段 : 部分
审审	定核	林风飒	项目5	为责人 为责人	2 Sal my							
审	查	马龙亚	设	计) Salambe	图 号 ZDM-04 日 期				期	2024	. 03
校	核	刘思住	制	图	S 18 TH	比	例		版	本	第	版

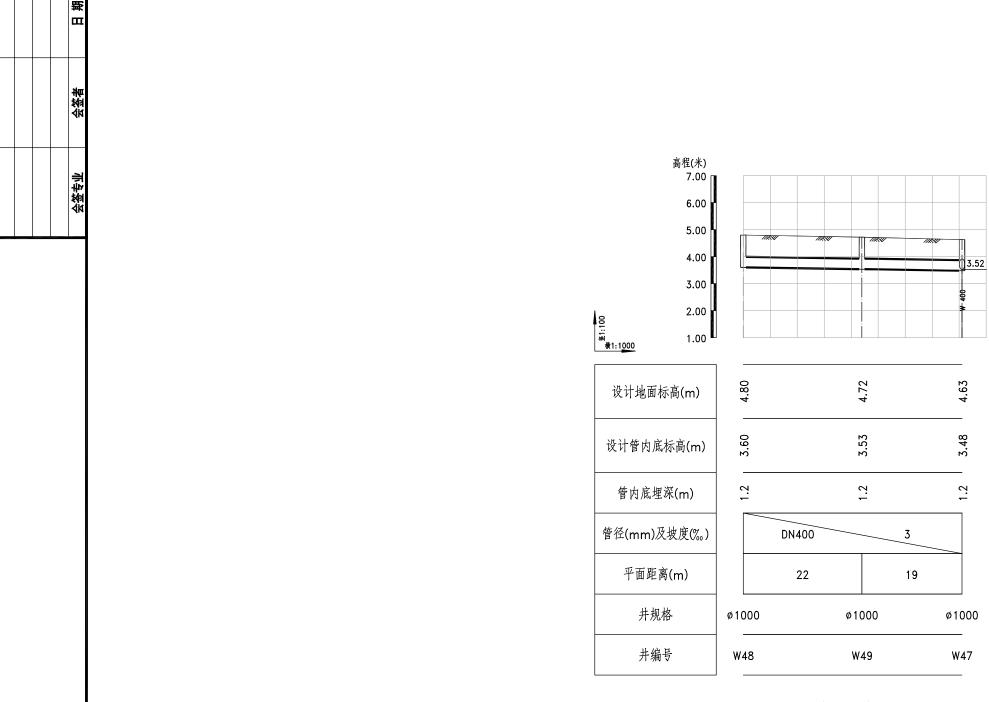


污水管道纵断面图

G	H¥	深圳市广汇 SHENZHEN GUANGHUI	源环 IYUAN EN	境水 WIRONMEI	务有限公司 NT WATER CO., LTD	工名	程 称	深汕特别合作区鹅埠 雨污分流一期]		区	可研 给排水	阶段 部分
审								纵断面[(排口RC21				
审	查	32c	设	计	2 Safanx	图 号 ZDM-04 日期 2024.03					03	
校	核	刘思住	制	冬	3/3/11/	比例 版本第版					版	

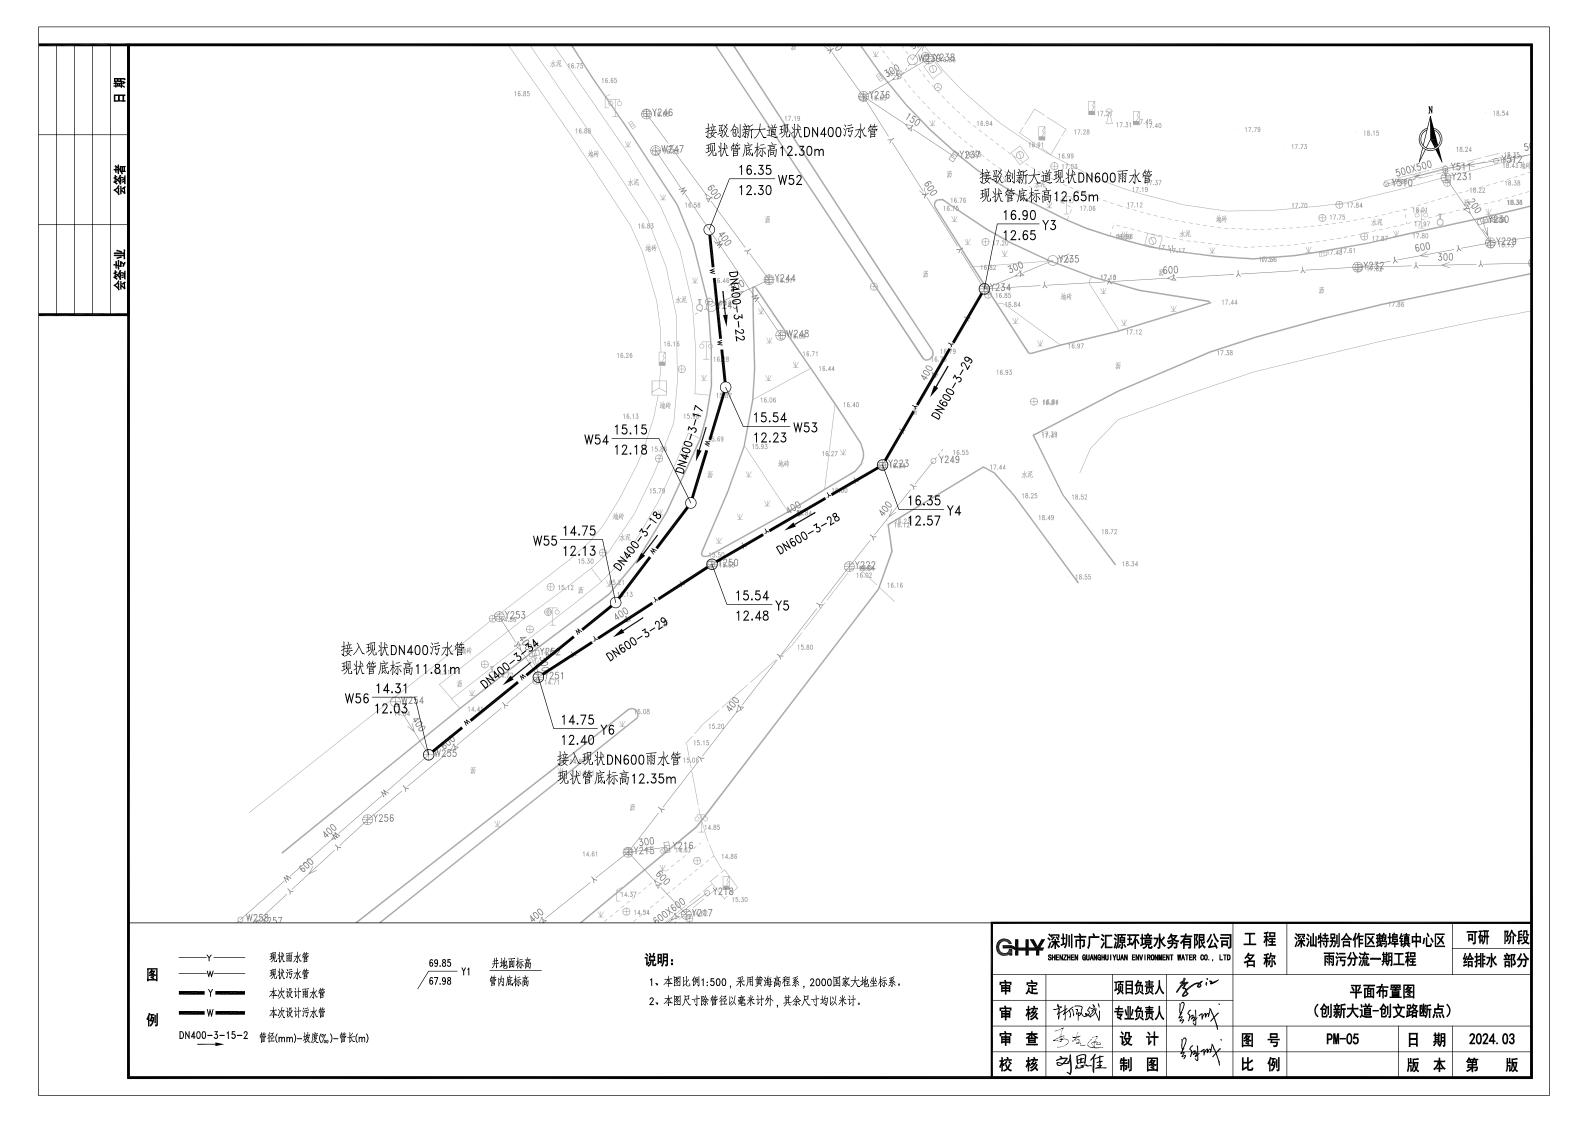


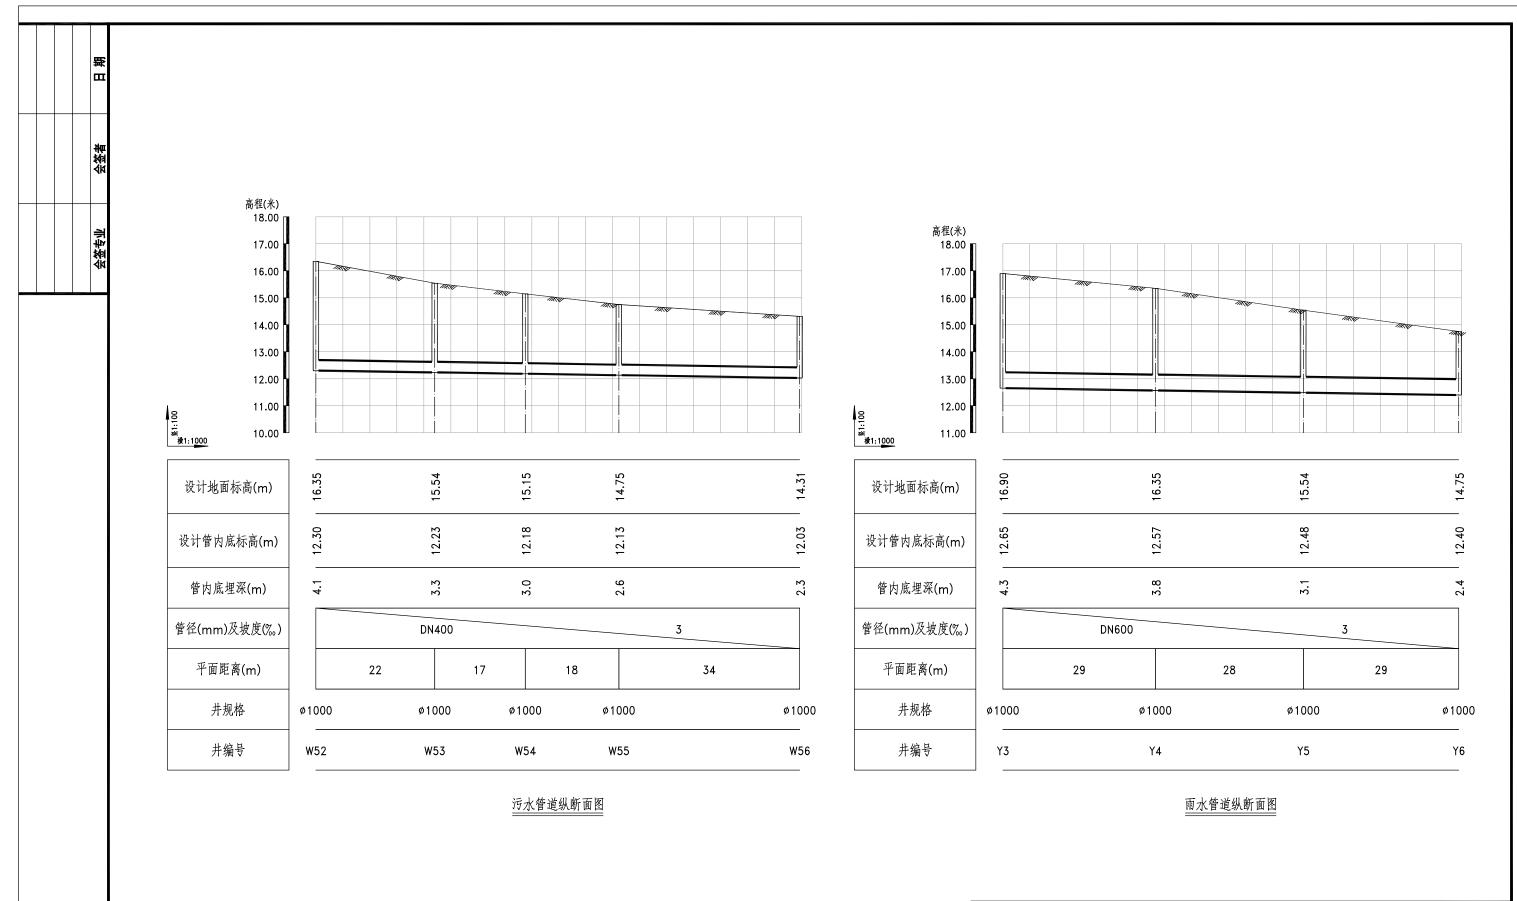

可研 阶段 **C→→→** 深圳市广汇源环境水务有限公司 工程 名 shenzhen guanghui yuan environment water co., Ltd 名 称 深汕特别合作区鹅埠镇中心区 雨污分流一期工程 给排水 部分 审 定 项目负责人 人 纵断面图 (创新大道-创文路断点) 审核补税 专业负责人 多之虚 审查 设计 图号 ZDM-05 2024. 03 刘思佳 校核 比 例 版本 版

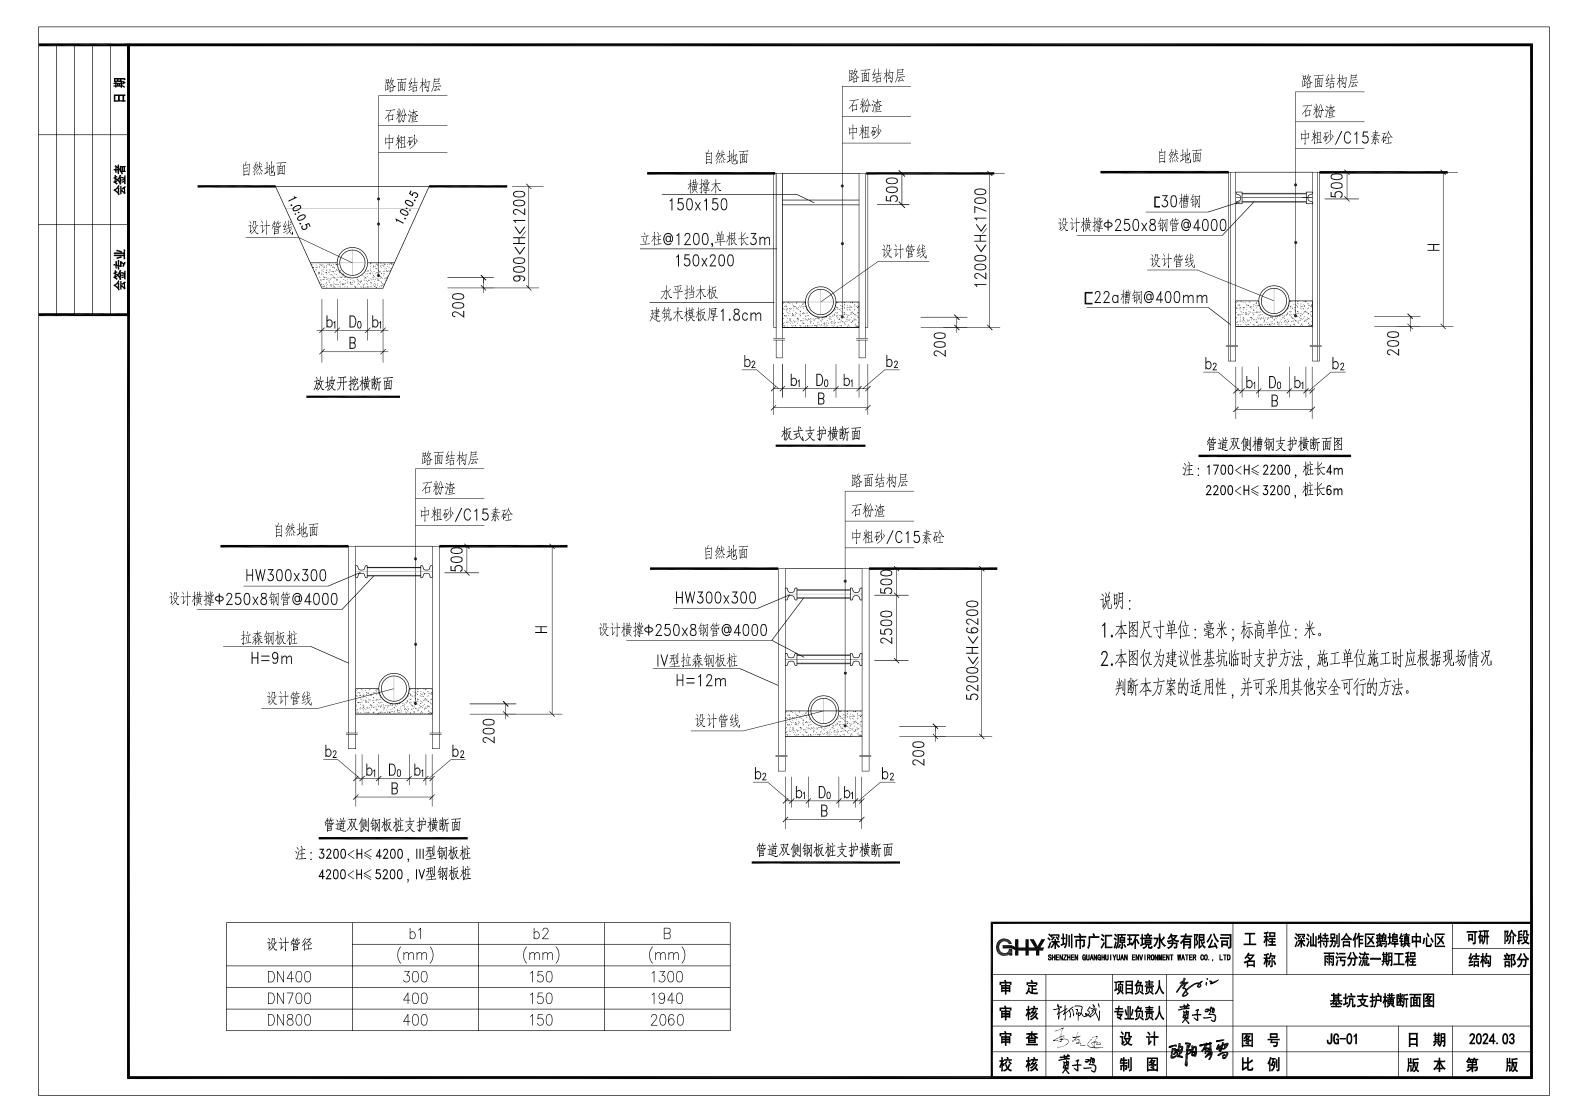




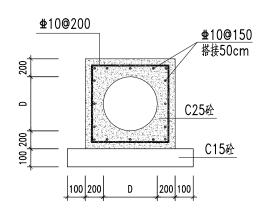

管道钢筋砼包封大样图

本图适用于道路下埋深较浅(管顶覆土<0.7m)的管道。

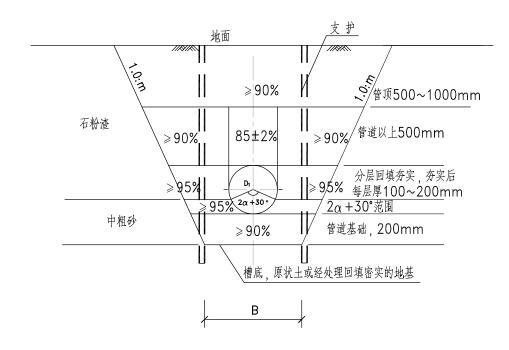


柔性管道沟槽回填大样图

注:管道位于道路下,路槽底面以下管道顶面500mm以上回填压实度需符合道路设计要求

说明:


- 1.尺寸单位: mm。
- 2.回填材料的压实度要求详柔性管道沟槽回填大样图和刚性管道沟槽回填大样图。
- 3.在巷道中要求分段施工,单段开挖长度不得超过6m,待管道施工完毕回填后 方可施工下一管道。应自上往下开挖,每隔300mm设置木板挡土及支撑顶紧后, 方可继续挖土,再支撑,如此继续直至形成基坑。 其他市政路原则上分段开挖长度不超过9m。

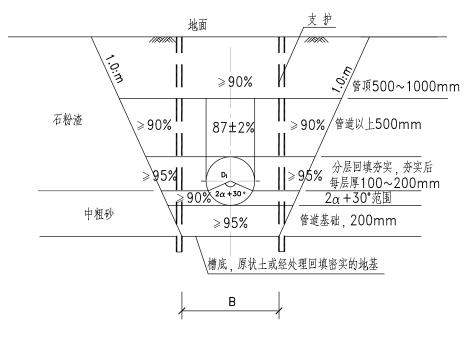


刚性管道沟槽回填大样图


注:管道位于道路下,路槽底面以下管道项面500mm以上回填压实度需符合道路设计要求

G	H¥	深圳市广汇 SHENZHEN GUANGHU	源环 IYUAN EN	境水 IVIRONME	· 务有限公司 ent water co., ltd	工名	程 称	深汕特别合作区鹅埠 雨污分流一期二		区	可研 结构	阶段 部分
申	定核	村深鐵	项目5		黄子鸣	一 管道开槽施工横断面图						
审	查	多气面	设	计	政阳芬罗	。 图 号 JG-02 日 期 2024.03					. 03	
校	核	黄子鸡	制	冬	02 pg 39 20	比	例		版	本	第	版

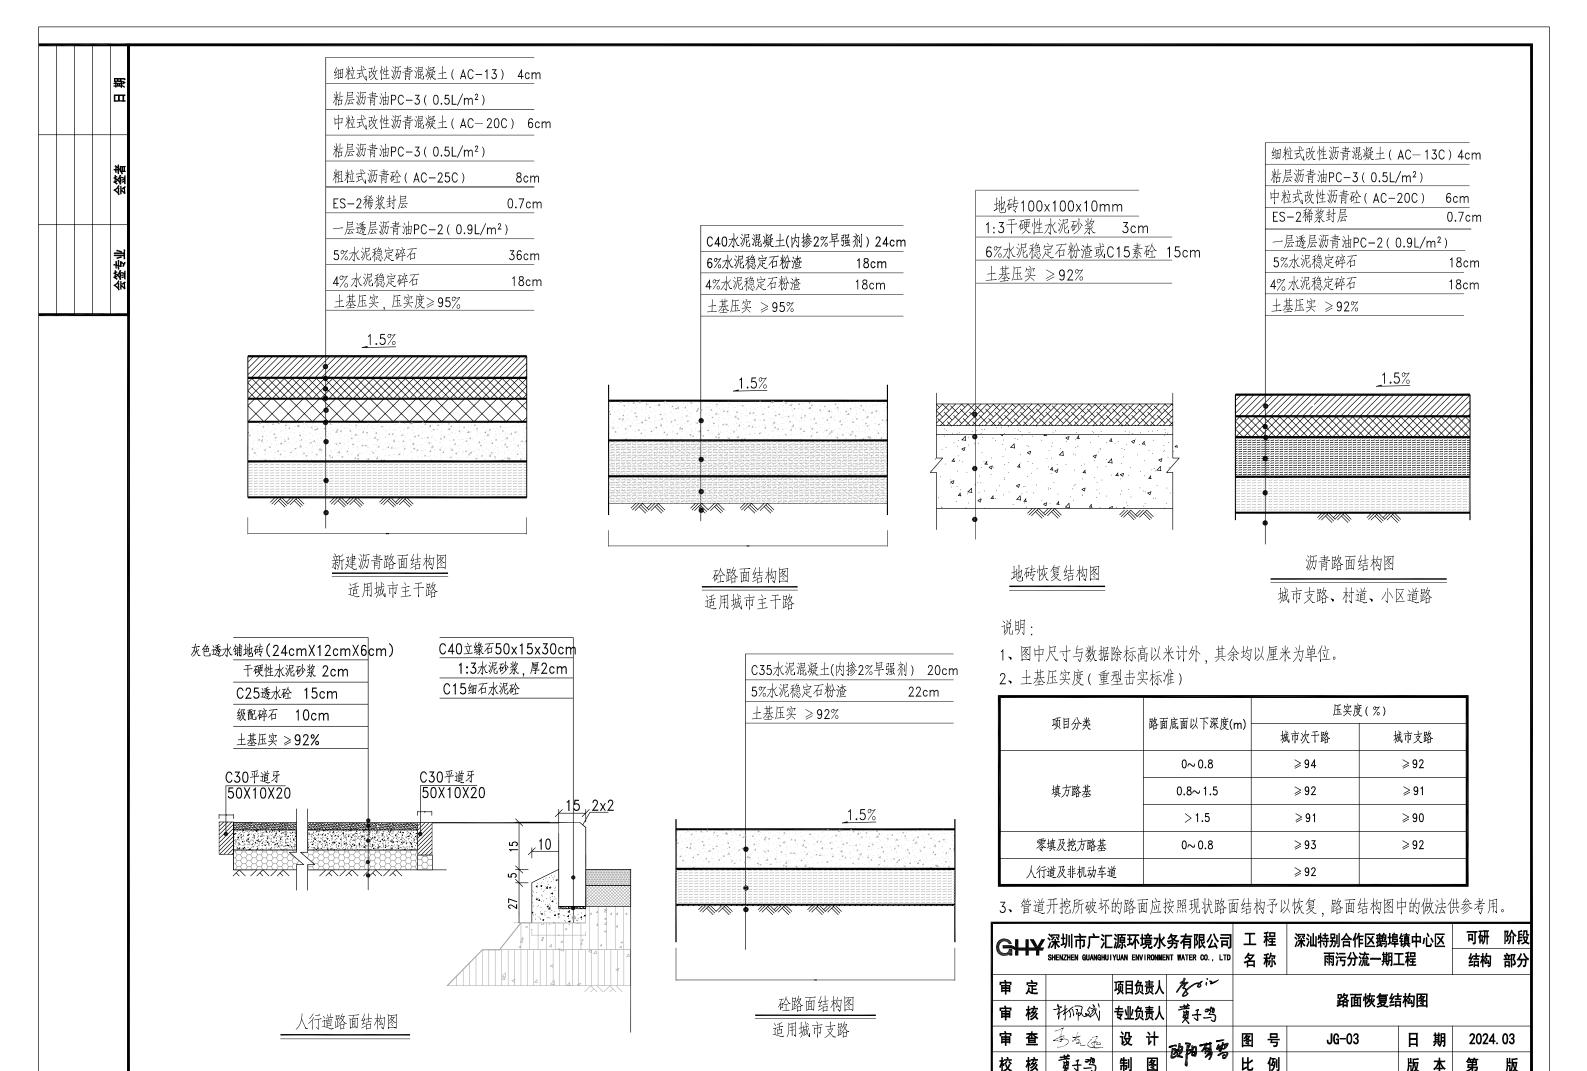


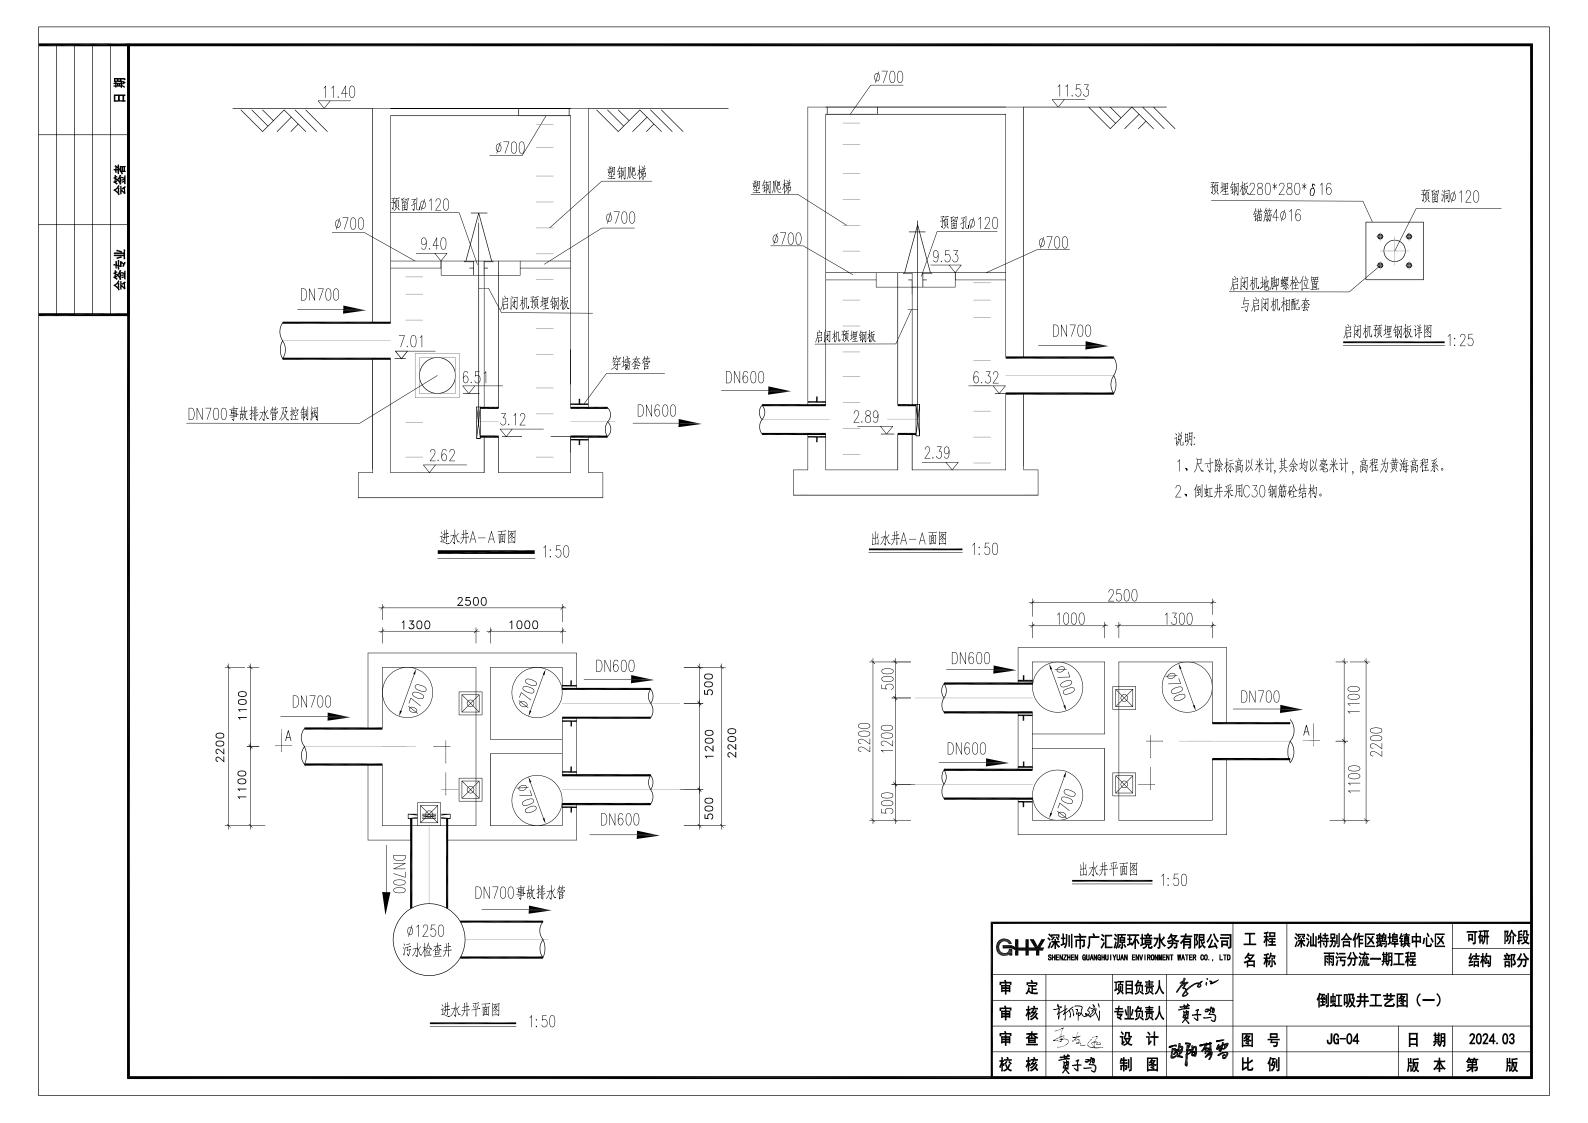



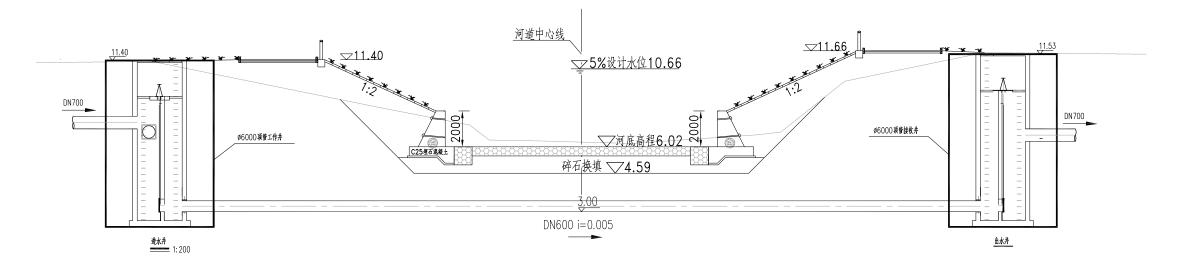


A-A剖面图 1:200

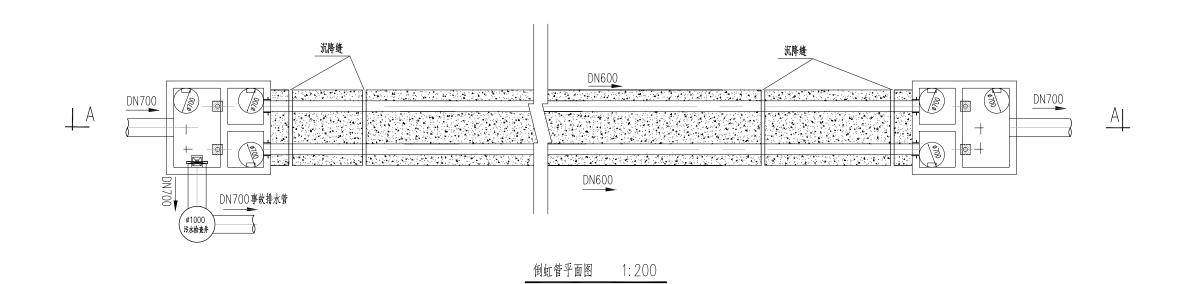


说明·

- 1、尺寸除标高以米计,其余均以毫米计,高程为黄海高程系。
- 2、倒虹井采用C30钢筋砼结构。


	Gł	¥	深圳市广汇 SHENZHEN GUANGHU	源环 IYUAN EN	境水 IVIRONME	·务有限公司 ent water co., Ltd	工名	程 称	深汕特别合作区鹅埠 雨污分流一期]		心区	可研 结构	阶段 部分
	审审	定核	排弧线	项目5		黄子鸣	倒虹吸井工艺图(二)						
l	审	查	多える	设	计	政阳事等	图号 JG-05 日期			2024	. 03		
	校	核	黄子鸡	制	冬	or le 21 2	比	例		版	本	第	版

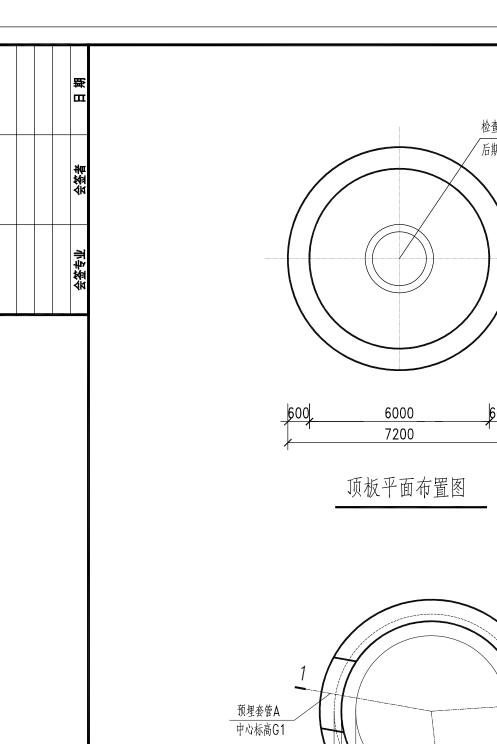

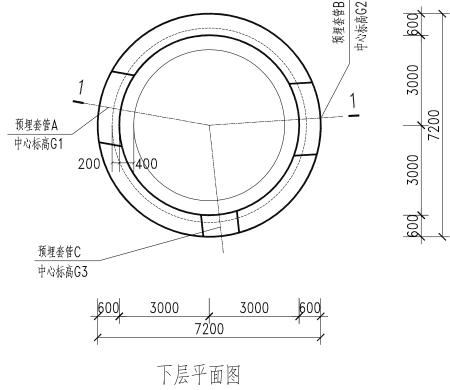

(井的定位、标高、预留孔位置及二次浇注C15砼区域详工艺图)


3000

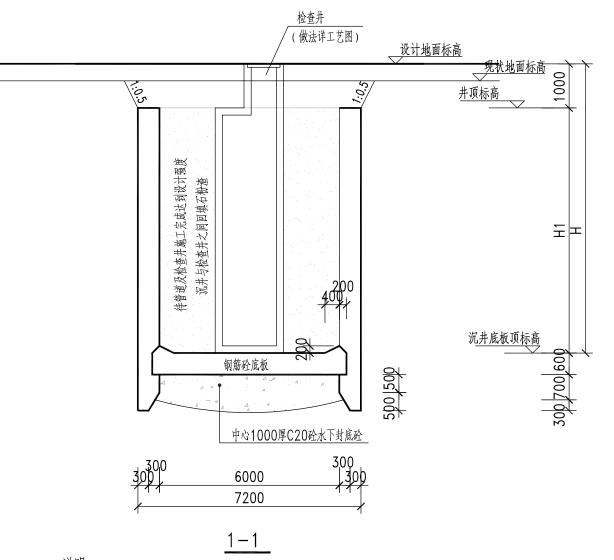

说明

- 1、本图尺寸单位为毫米,标高为米。
- 2、砼:结构砼: C30, 抗渗等级: P6。钢筋: HPB300(Φ), HRB400(Φ)。
- 3、砼保护层:井壁、底板上层:40,底板下层:40。
- 4、井的定位、标高、预留孔位置及二次浇注C15砼区域必须与工艺图核对无误后方可施工。
- 5、沉井施工前应进行管线定位,沉井施工完成后,进行沉井管道开孔施工。
- 6、承包人必须对沉井的下沉和接高稳定性进行验算,如下沉困难可增大沉井井壁厚度等其它措施,确保施工安全。
- 7、其余设计与施工要求详相关规范。
- 8、沉井内设一座爬梯,位置由施工单位定。爬梯为塑钢材料,按标准图集《02S515》(P143)要求施工。
- 9、无地下水时, 沉井砼封底做法取消。

	Gł	¥	深圳市广汇 SHENZHEN GUANGHU	源环 IYUAN EN	境水 IVIRONME	务有限公司 ent Water co., Ltd	工名	程 称	深汕特别合作区鹅埠 雨污分流一期]		区	可研 结构	阶段 部分
	审审	定核	村深鐵	项目5	为责人 为责人	黄子鸡	φ 6000圆形沉井结构图						
İ	审	查	32a	设	计	政阳马等	图 号 JG-06 日				期	2024.	.03
	校	核	黄子鸣	制	图	or le 21 2	比	例		版	本	第	版

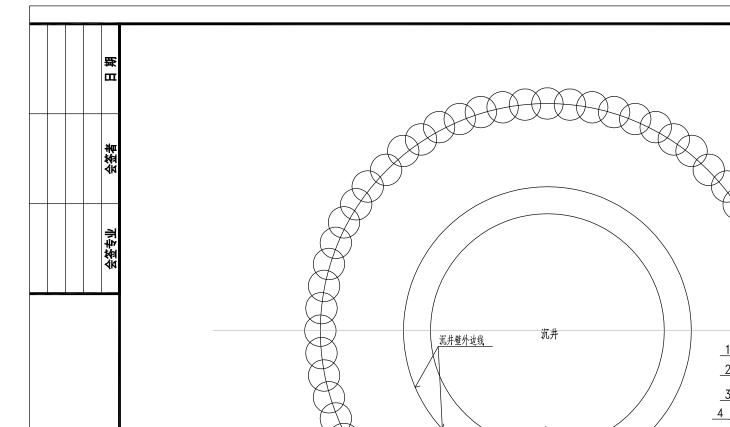

一、旋喷桩施工要求

1、 工艺: 双管旋喷;

水泥标号: 42.5R普通硅酸盐旋密水泥;水泥掺入量每米大于或等于250kg,水灰比0.45~0.5; 8、施工中应严格按照施工参数和材料用量施工,并如实做好各项记录。 桩径600mm, 搭接200mm, 桩位偏差不超过50mm, 垂直偏过1.5%, 桩位偏差差不超不宜 大于4%,如出现不合格桩位,应及时进行补救。由于地质条件在各桩位不尽相同,所有桩长均 应通过砾砂层到达不透水层。28天龄期抗压强度不小于0.8MPa。

2、 桩长控制:

旋喷桩长遇岩层时即停止; 桩长平均长度详图, 空桩1.0米;

旋喷桩如遇砂层则应穿透砂层进入不透水层;

旋喷桩如在管底处遇不透水层,则桩底应深入管底高程以下不小于2米。

- 3、 高压旋喷注浆的施工工序为机具就位、贯入喷射管、喷射注浆、拔管和冲洗。
- 4、 喷射孔与高压注浆泵的距管不宜大于50m, 当喷射注浆管贯入土中时, 喷嘴达到设计标高时, 即可 喷射注浆,提升喷射管时,由下而上喷射注浆,喷射管分别提升的搭接长度不得小于100mm
- 5、 在顶管到达部位处要仔细定位桩位, 精心施工。
- 6、 在高压喷射注浆过程中出现压力骤然下降、上升或冒浆异常时,应查明原因及时采取措施。

7、 高压喷射注浆完毕, 应迅速拔出喷射管。为防止浆液凝固收缩影响柱顶标高, 必要时可在原孔位采用 冒浆回灌或第二次注浆等措施。

注:施工搅拌桩时应按①③⑤顺序施工一圈后,


在按照 ② ④ ⑥ 施工完剩余桩。

Φ600旋喷桩 搭接200


1

沉井围护平面布置图


- 9、 监测顶管施工过程中,应加强对周边建筑物的沉降和水平位移观测,及时分析整理观测结果,若发现 异常情况,应立即停止施工,并及时报告业主、设计、监理单位,以便及时采取处理措施,该项监测 工作应安排专人24小时不间断进行。
- 10、旋喷注浆时应先施工最外侧,为防止浆液扩散过远,外围注浆时宜在浆液中掺加适量防水速凝剂,中 间部位可适当减少或不掺, 注浆时最外侧注浆压力不要太大, 注浆时应控制节奏, 速度不要太快, 具体工程量由业主及监理现场核定;
- 11、高压旋喷注浆做法可现场试验确定,也可参照已做工程施工。
- 12、在项管施工前,应在建筑物处墙面地下管线和地面设置观测点,监测建筑物的位移沉降倾斜和裂 缝,施工时如排水量过大或建筑物出现沉降,应及时通知相关单位采取处理措施。
- 13、图中砂层及粉质粘土层厚度均为根据地质报告作出的均值,施工时应根据地质情况进行调整。
- 14、工具头及工作井位置应由施工单位摸清现场情况后定位。

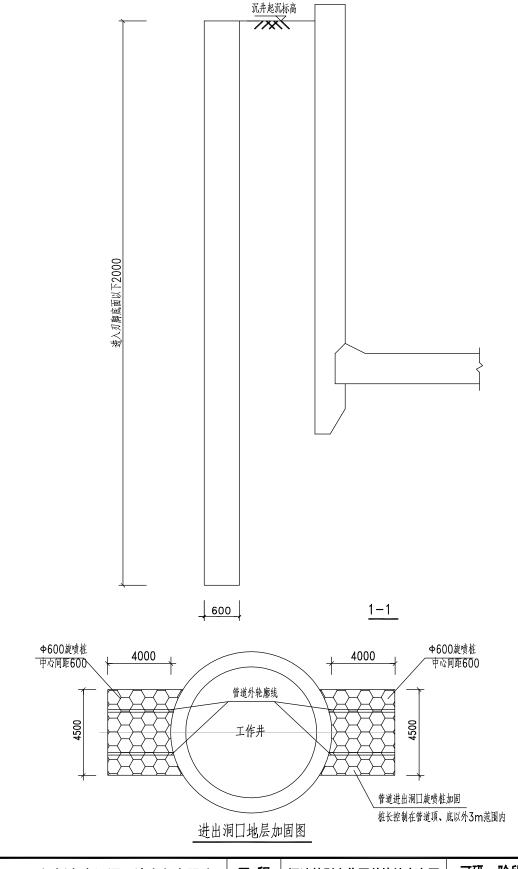


CH)	V	深圳市广汇	源环	境水	务有限公司	エ	程	深汕特别合作区鹅埠		区	可研	阶段		
Q.	SHERZHEN GUNNGHUITUNN ENVIRONMENT MATER CO., LI						称	雨污分流一期〕	C程		结构	部分		
审	定		项目统	责人	Beir									
审	核	林风湖	专业负	员责人	黄子鸣	· 贝管开围护结构图								
审	查	あえむ	设	计	破阳有等	冬	号	JG-07	日	期	2024.	03		
校	核	黄子鸡	制	冬	双月 第5	比	例		版	本	第	版		

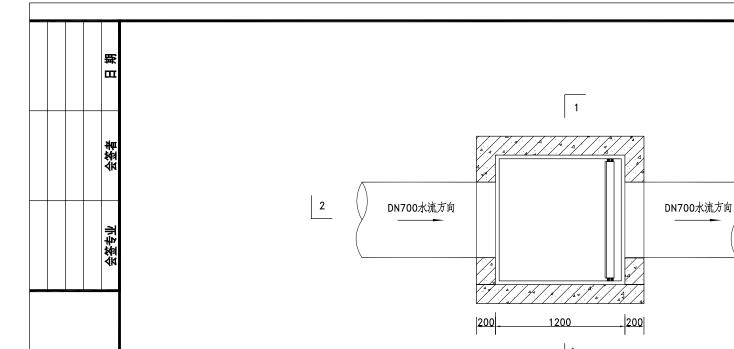

平面图

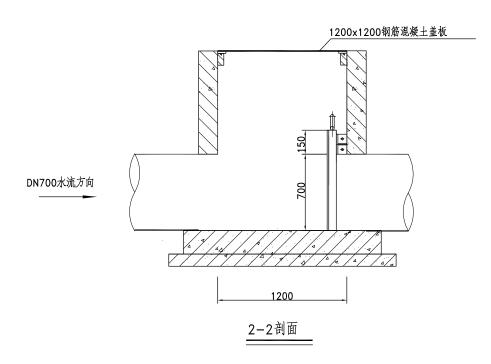

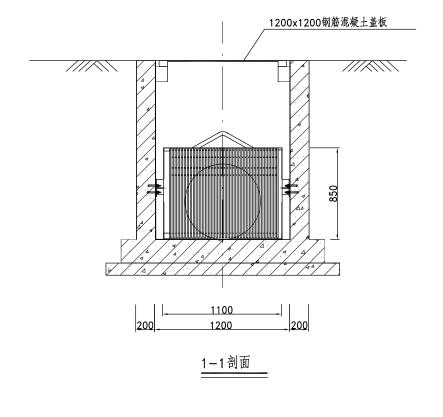

格栅井主要材料清单


序号	名 称	规 格	单位	数 量	备注
1	格栅	RSD-1100×850×20	件	1	不锈钢304
2	格栅井盖板	1200× 1200	件	1	钢筋混凝土
3	格栅井	1200x1200	座	1	见本图


说明:


- 1、定期对格栅井进行清理;
- 2、格栅:
- 1) 型号: RSD-1100×850×20;
- 2) 有效栅宽: B(mm), 标称高度: H(mm); 栅缝: δ(mm);
- 3)格栅直立安装;
- 4) 支承座现场焊接;
- 5)格栅选型安装需在供货商的指导及安装手册基础上施工。

GHY 深圳市广汇源环境水务有限公司 SHENZHEN GUANGHUIYUAN ENVIRONMENT WATER CO., LTD						工名	程称	深汕特别合作区鹅埠 雨污分流一期]	可研 结构	阶段 部分			
审	定		项目统	人责负	Bein	格栅井大样图							
审	核	林风斌	专业的	人责负	黄子鸣	竹伽介入怀图							
审	查	多气色	设	计	政阳有等	冬	号	JG-08	日	期	2024.	.03	
校	核	黄子鸡	制	冬	or land 20	比	例		版	本	第	版	



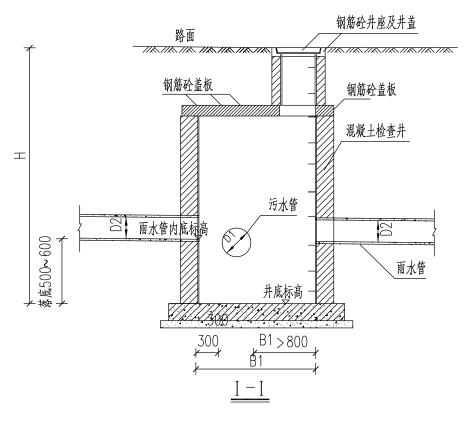

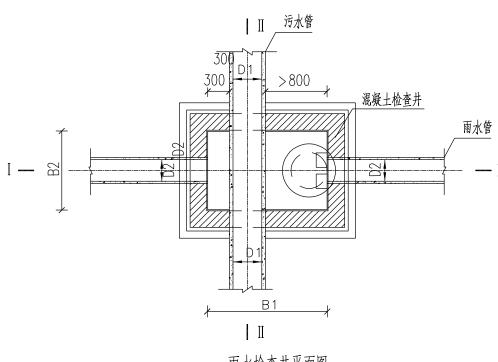


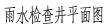


管	径(mm)	各部尺寸	(mm)	选用标准图集			
D1	D2	B1	B2				
800	1500	2000	2200	20S515			
800	800 1600		2200	20S515			

说明:

- 1.本图尺寸均以毫米计。
- 2.施工均应遵照国家颁布的有关规范和规程的规定办理。
- 3.检查井做法参见图集20S151。
- 4.基础应坐落在土质良好的原状土层上, 地基承载能力不得小于 100kN/m², 若还有淤泥或淤泥质土层, 应进行换填处理。

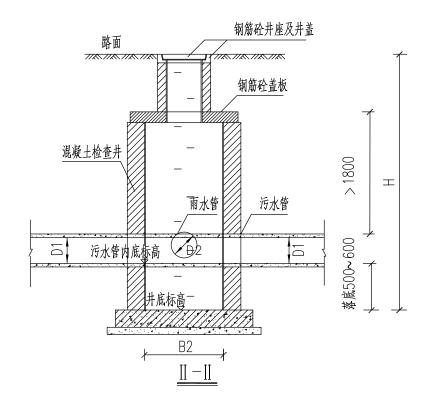

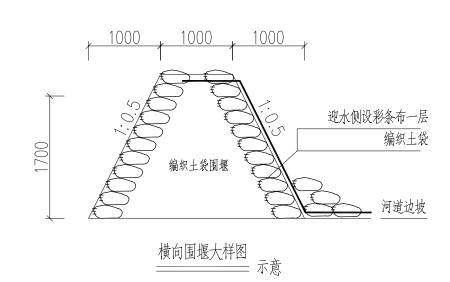

○→ 深圳市广汇源环境水务有限公司 SHENZHEN GUANGHUIYUAN ENVIRONMENT WATER CO., LTD						工名	程称	深汕特别合作区鹅埠 雨污分流一期	可研 结构	阶段 部分					
						Н	141.	1137 373 7710 747-		-H (*)	HPJJ				
审	定		项目负责人					 							
审	核	村深城	专业的	员责人	黄子鸡	附加小台义儿开义团堰人杆团									
审	查	多气色	设	计	动型石石	冬	号	JG-09 <u>F</u>		期	2024.	03			
校	核	黄子鸡	制	冬	و لا ما تا	比	例		版	本	第	版			

